






質 問 回 答 書

工事名 鈴鹿工業高専学生寄宿舍エアコン用電源設備改修その他工事

鈴鹿工業高等専門学校				
事務部長	総務課長	課長補佐	係長	担当
				



工事名 鈴鹿工業高専学生寄宿舍エアコン用電源設備改修その他工事

追加・変更事項			
番号	図面番号	変更前	変更後
1	特-01 特-02	I. 工事概要 4. 工事の種類規模等の寮管理棟、中央監視制御設備、構内通信線路 第3編 通信・情報設備工事	工事範囲外とする
2	E-02	本工事対象建物 寮管理棟	工事範囲外とする
3	E-03	通信機能付電子式電力量計10台 ネットフェンス工事 一式 空配管、通信関係配線工事 一式	左記項目については工事範囲外とする 新設する低圧電灯配電盤に積算電力計を設置 (計2台)
4	E-04	集中検針システム系統図	工事範囲外とする
5	E-05 E-06 E-07	【第1青峰寮 2・3階】 ノズルプレート (ACリモコン用) 壁露出コンセント	【第1青峰寮 2・3階】 ノズルプレート (ACリモコン用) は工事範囲外とする 2・3階の壁露出コンセントを天井コンセントに変更
6	E-08 E-09 E-10 E-11 E-12	【青峰寮A 1～5階】 ノズルプレート (ACリモコン用) 壁露出コンセント 建具詳細図	【青峰寮A 1～5階】 ノズルプレート (ACリモコン用) は工事範囲外とする 5階の壁露出コンセントを天井コンセントに変更 建具詳細図の仕様変更
7	E-13 E-14 E-15 E-16	【第4青峰寮 1～4階】 ノズルプレート (ACリモコン用) 壁露出コンセント 建具詳細図	【第4青峰寮 1～4階】 ノズルプレート (ACリモコン用) は工事範囲外とする 1～4階の壁露出コンセントを天井コンセントに変更 建具詳細図の仕様変更
8	E-17	空配管 (埋設) 各部掘削断面図	空配管 (埋設) は工事範囲外とする 各部掘削断面図の仕様変更
9	E-20～36	デマンドコントロール関係工事 集中検針システム関係工事 ACリモコン関係工事	全て工事範囲外とする

# 鈴鹿工業高専学生寄宿舍エアコン用電源設備改修その他工事

No	図面番号	図面名	縮尺
1	E-01	表紙・図面リスト	N S
2	特-01	特記仕様書 (1)	N S
3	特-02	特記仕様書 (2)	N S
4	E-02	案内図・配置図	1/2,000
5	E-03	改修単線結線図・キュービクル姿図	1/20・1/50
6	E-04	幹線系統図	N S
7	E-05	第1青峰寮 コンセント設備1階平面図	1/100
8	E-06	第1青峰寮 コンセント設備2階平面図	1/100
9	E-07	第1青峰寮 コンセント設備3階平面図	1/100
10	E-08	青峰寮A コンセント設備1階平面図	1/100・1/50
11	E-09	青峰寮A コンセント設備2階平面図	1/100・1/50
12	E-10	青峰寮A コンセント設備3階平面図	1/100・1/50
13	E-11	青峰寮A コンセント設備4階平面図	1/100・1/50
14	E-12	青峰寮A コンセント設備5階平面図	1/100・1/50
15	E-13	第4青峰寮 コンセント設備1階平面図	1/100・1/50
16	E-14	第4青峰寮 コンセント設備2階平面図	1/100・1/50
17	E-15	第4青峰寮 コンセント設備3階平面図	1/100・1/50
18	E-16	第4青峰寮 コンセント設備4階平面図	1/100・1/50
19	E-17	構内配電線路図	1/300
20	E-18	電灯分電盤結線図(1)	N S
21	E-19	電灯分電盤結線図(2)	N S

記 事	業務名	鈴鹿工業高専学生寄宿舍エアコン電源設備等設備設計業務					鈴鹿工業高等専門学校					工事名称	鈴鹿工業高専学生寄宿舍エアコン用電源設備改修その他工事	日付	平成25年7月	総数	1/21
	株式会社	市川三千男建築設計事務所	名古屋市中区平松1丁目15-30 TEL(052)618-6211 FAX(052)618-6210 一級建築士(大形) 藤 55359号 市川三千男	検印	担当	事務部長	総務課長	課長補佐	施設係長	担当	図面名称	表紙・図面リスト	縮尺	A1 N,S A3 N,S	番号	E-01	



電気設備工事(改修)特記仕様書
I. 工事概要
1. 工事名称
2. 工事場所
3. 完成期限
4. 工事の種類
II. 一般特記事項
1. 総則
III. 共通事項
1. 電線・ケーブル等の規格
2. 電線保護物の規格
3. ケーブルラック
4. 電線の色別
項目
特記事項
10. 一工程の施工の事前確認
11. 施工の検査等
12. 養生範囲
13. 撤去
14. 発生材の処理等
15. 技術基準
16. 完成時の提出書類
17. 保全に関する資料



5. 耐震施工 (公共改修仕様書) (第2編2.1.14) (第6編2.1.12)

Table with columns for '設置場所' (Installation Location) and '耐震安全性の分類' (Seismic Safety Classification). It details safety levels for different building parts like upper floors, middle floors, and underground areas.

(注) ( ) 内の数値は防振支持の機器の場合に適用する。
・公共仕様書第2編2.1.13 表2.1.2「横引き配管等の耐震支持」及び公共改修仕様書第2編2.1.14 表2.1.3「横引き配管等の耐震支持」における耐震安全性の分類は上記と同一とする。

重要機器は下記による。

6. 接地機等 (公共改修仕様書) (第2編2.15.14)

Table detailing grounding methods and equipment specifications. It includes sections for '接地機の種類' (Types of Grounding Equipment) and '接地機等の表示' (Markings for Grounding Equipment).

6-2) 接地位置等の表示 (公共改修仕様書) (第2編2.15.14)

Table listing various electrical components and their specifications. It includes categories like '電力設備' (Electrical Equipment) and '通信設備' (Communication Equipment).

8. 特殊場所 (文科仕様書) (第2編2.1.1)

Table identifying special locations and associated hazards. It lists categories like '温気が多い場所' (High heat locations) and '危険物の種類' (Types of dangerous goods).

工事区分 (Construction Classification)

Main construction classification table with columns for '項目' (Items), '区分' (Classification), and '備考' (Remarks). It lists various tasks such as 'コンクリート穴あけ' (Concrete drilling) and '電気工事' (Electrical work).

VI. 屋内電気工事 (Indoor Electrical Work)

第1編 電力設備工事 (Section 1: Power Equipment Work)

Table for power equipment work specifications. It includes a table for '電力設備工事' (Power Equipment Work) and '受変電設備工事' (Substation Equipment Work) with columns for '名称' (Name), '規格' (Specifications), and '記号' (Symbols).

第2編 受変電設備工事 (Section 2: Substation Equipment Work)



Table for substation equipment work specifications. It details high-voltage power equipment and high-voltage substations, including load capacity and safety requirements.

コンデンサ機 (Capacitor Machine)





Table for capacitor machine specifications, detailing installation forms, types, and safety features.

変圧器等 (Transformers etc.)

Table for transformer specifications, detailing installation forms, types, and safety features.

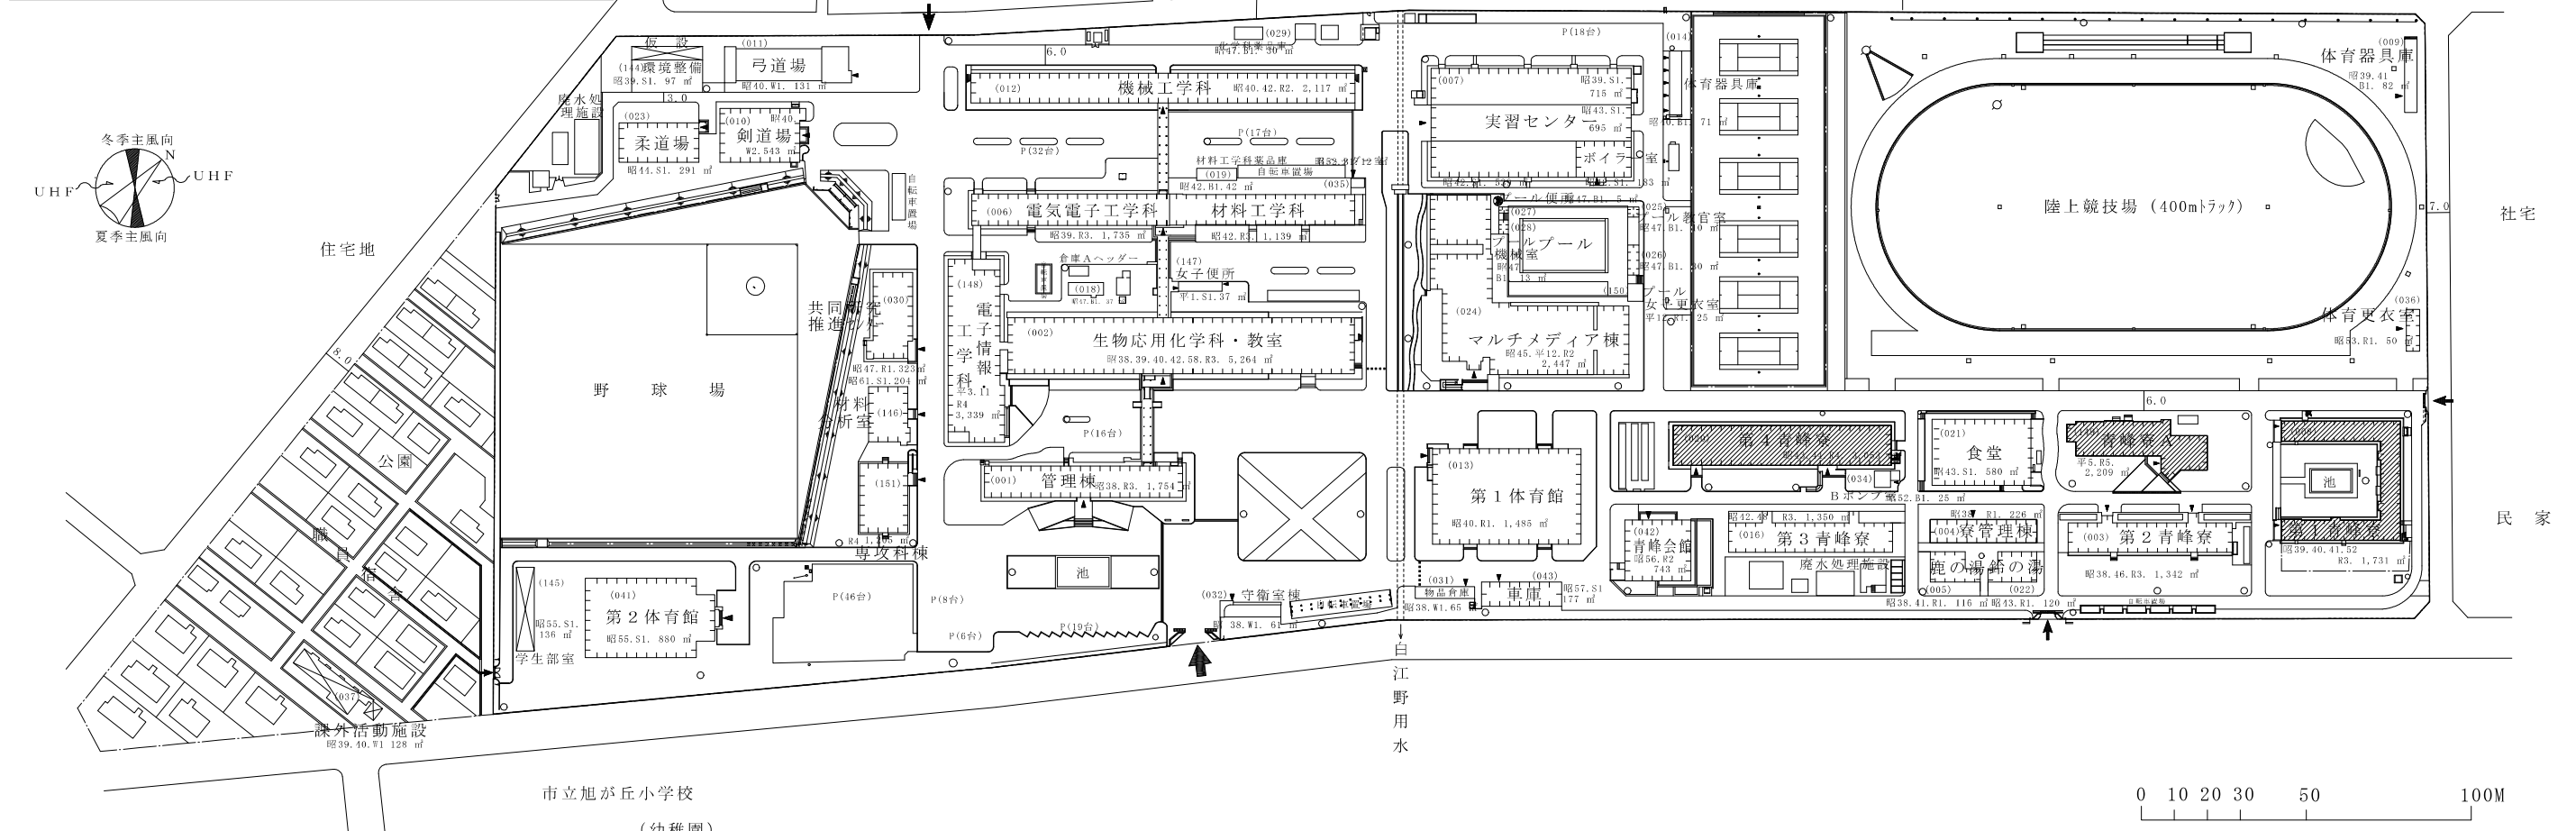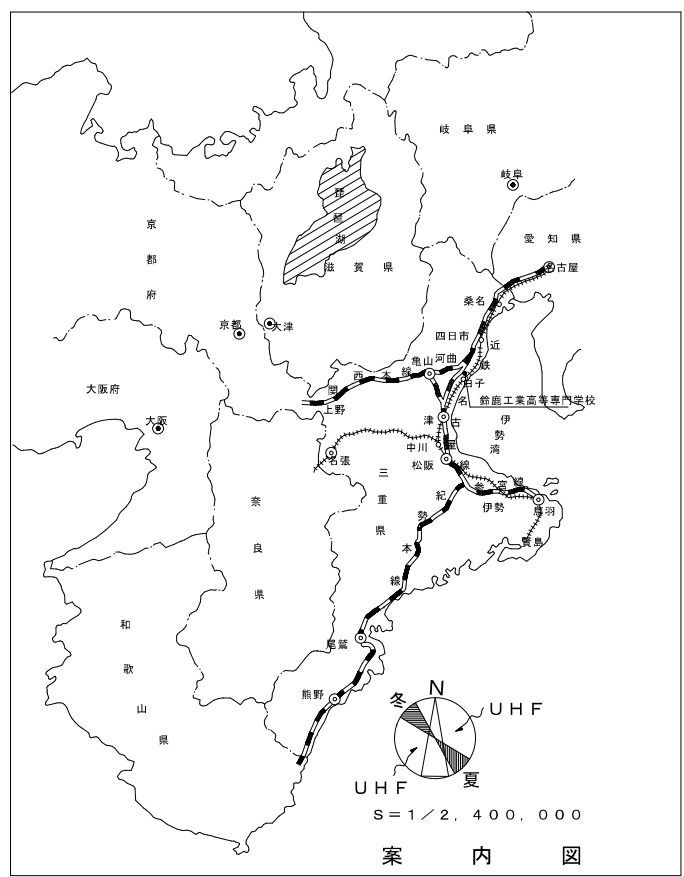

記 事	業務名	鈴鹿工業高専学生寄宿舎エアコン電源設備等設備設計業務				日付	平成25年7月	総数	4/21		
	株式会社	市川三千男建築設計事務所	名西原市中区平和1丁目15-30 TEL(052)618-6211 FAX(052)618-6210 一級建築士(大抵)第85359号 市川三千男	検図	担当	工事名称	鈴鹿工業高専学生寄宿舎エアコン用電源設備改修その他工事	縮尺	A1 1/2000 A3 1/4000	番号	E-02
						図面名称	案内図・配置図				

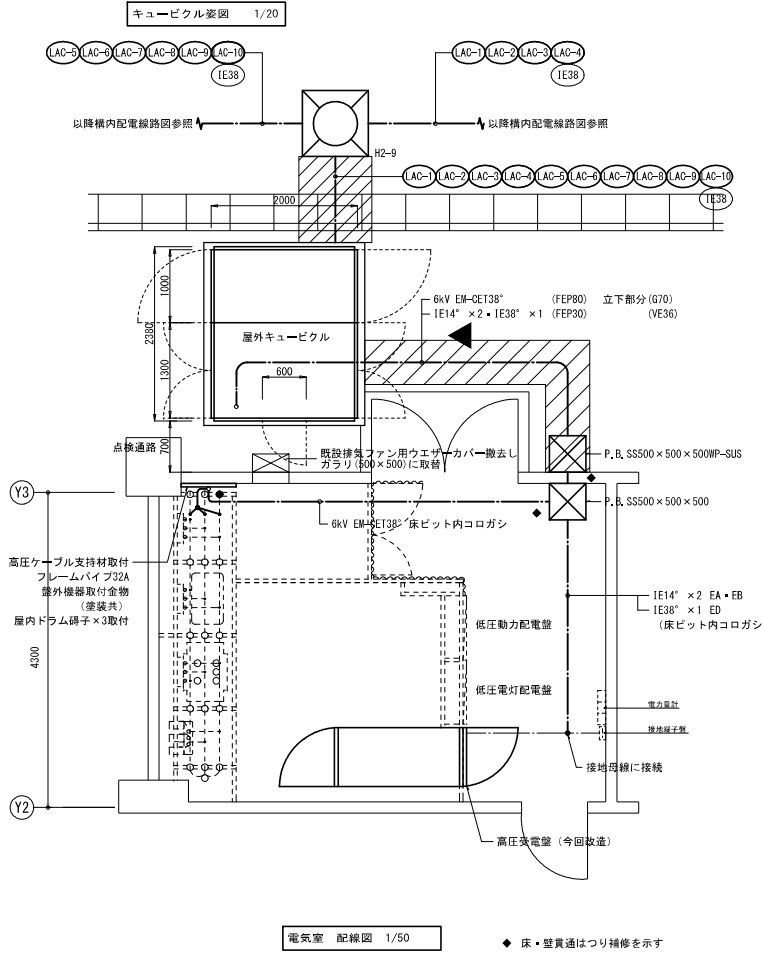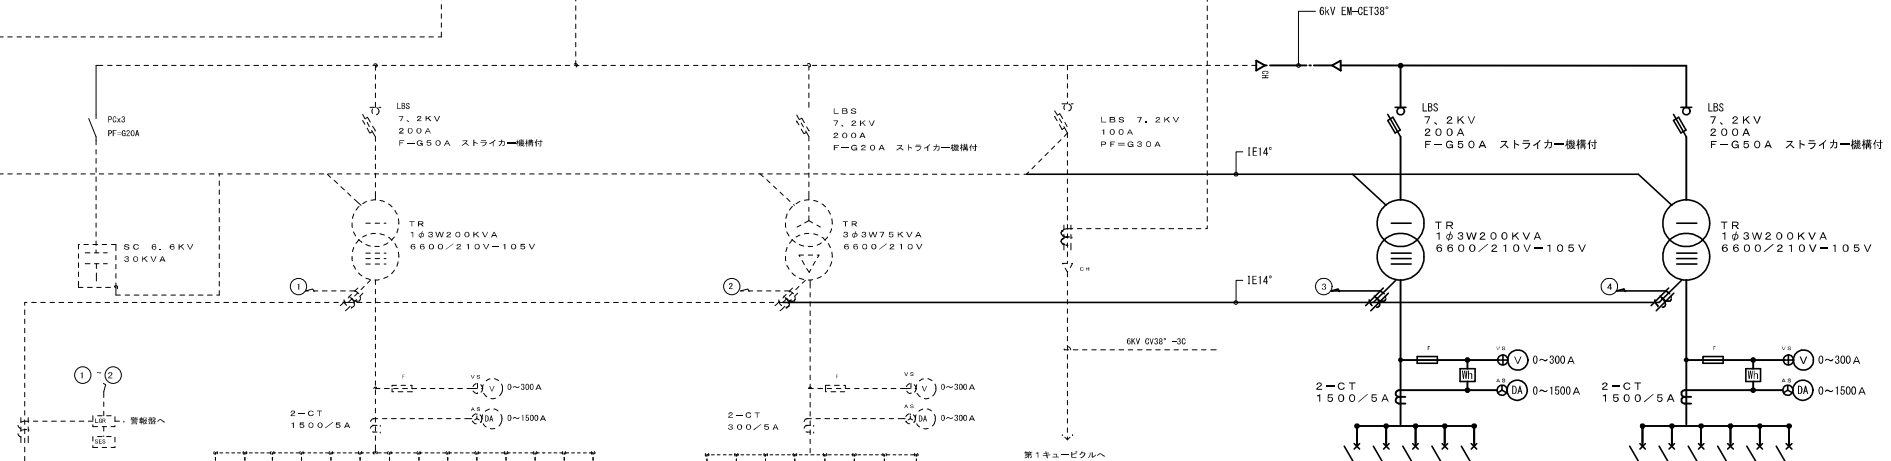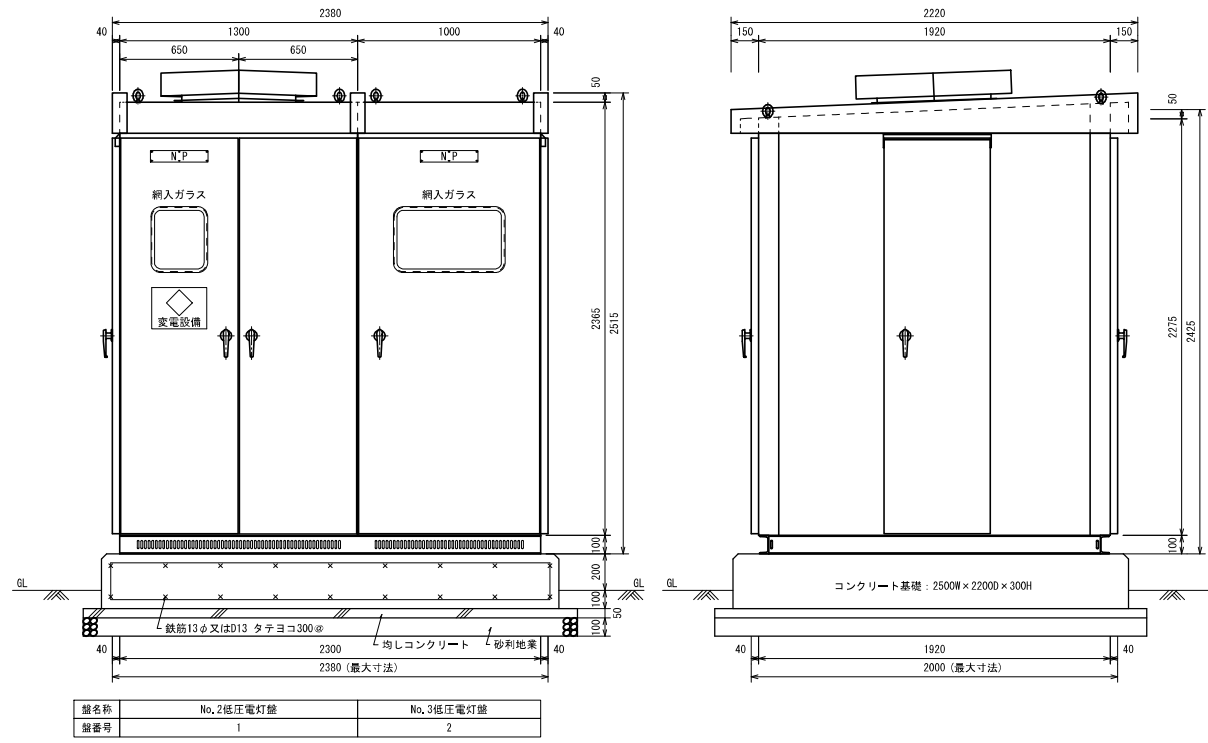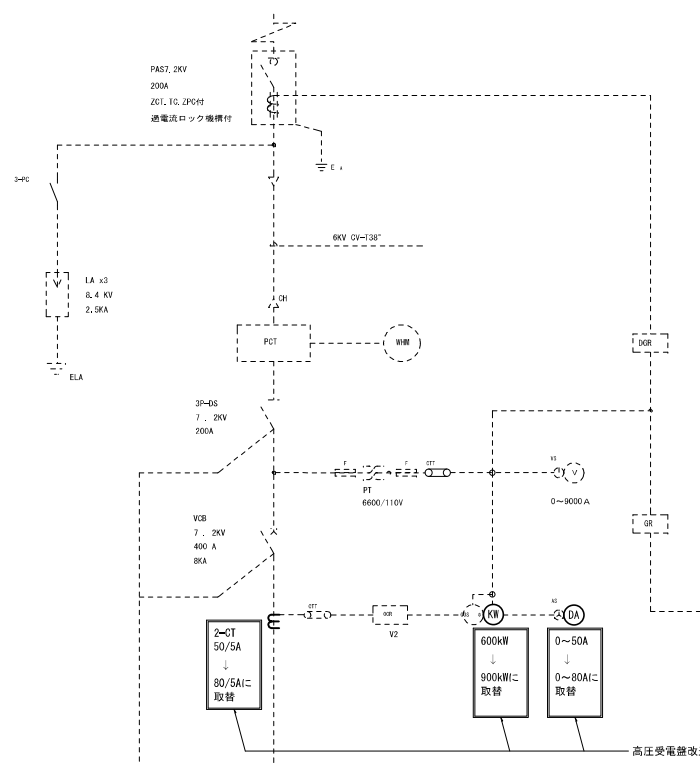

回路番号	負荷名	容量	電圧	電流	保護
1	照明器具	50.2	200V	250	30A
2	空調機	45.4	200V	225	30A
3	空調機	45.4	200V	225	30A
回路番号	負荷名	容量	電圧	電流	保護
15	照明器具	50.2	200V	250	30A
16	空調機	45.4	200V	225	30A
17	空調機	45.4	200V	225	30A
18	空調機	45.4	200V	225	30A
19	空調機	45.4	200V	225	30A
20	空調機	45.4	200V	225	30A
21	空調機	45.4	200V	225	30A
22	空調機	45.4	200V	225	30A

回路番号	負荷名	容量	電圧	電流	保護
23	照明器具	50.2	200V	250	30A
24	空調機	45.4	200V	225	30A
25	空調機	45.4	200V	225	30A
26	空調機	45.4	200V	225	30A
27	空調機	45.4	200V	225	30A
28	空調機	45.4	200V	225	30A
29	空調機	45.4	200V	225	30A
30	空調機	45.4	200V	225	30A

回路番号	負荷名	容量	電圧	電流	保護
31	照明器具	50.2	200V	250	30A
32	空調機	45.4	200V	225	30A
33	空調機	45.4	200V	225	30A
34	空調機	45.4	200V	225	30A
35	空調機	45.4	200V	225	30A
36	空調機	45.4	200V	225	30A
37	空調機	45.4	200V	225	30A
38	空調機	45.4	200V	225	30A


回路番号	負荷名	容量	電圧	電流	保護
39	照明器具	50.2	200V	250	30A
40	空調機	45.4	200V	225	30A
41	空調機	45.4	200V	225	30A
42	空調機	45.4	200V	225	30A
43	空調機	45.4	200V	225	30A
44	空調機	45.4	200V	225	30A
45	空調機	45.4	200V	225	30A
46	空調機	45.4	200V	225	30A



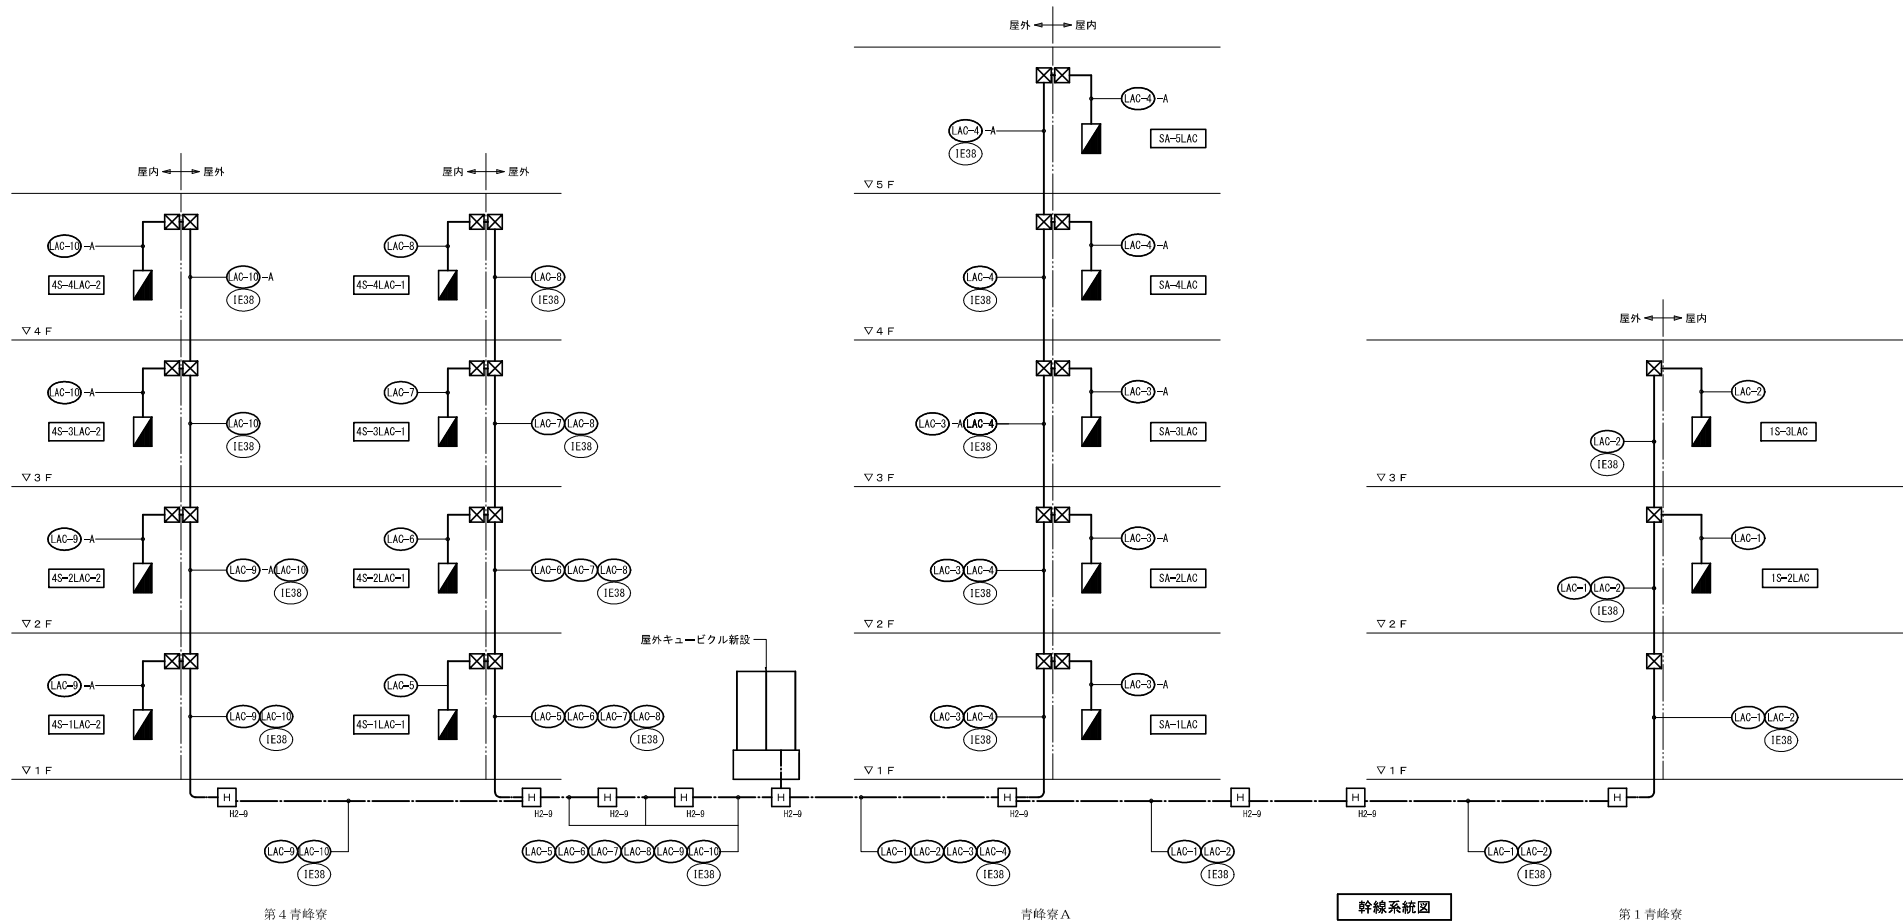


配線記号	配線経路	配線サイズ	アース線サイズ P.B. 以降	配管(屋外)	配管(屋外)	配管(地中)
(LAC-1)	屋外キュービクル ~ 1S-2LAC	EM-CET150 <sup>□</sup>	1E14 <sup>□</sup>	G82	G82	FFP80
(LAC-2)	屋外キュービクル ~ 1S-3LAC	EM-CET150 <sup>□</sup>	1E14 <sup>□</sup>	G82	G82	FFP80
(LAC-3)	屋外キュービクル ~ SA-1LAC・2LAC・3LAC	EM-CET200 <sup>□</sup>	1E22 <sup>□</sup>		G92	FFP100
(LAC-3-A)	幹線分岐 ~ SA-1LAC	EM-CET100 <sup>□</sup>	1E5.5 <sup>□</sup>	G70		
(LAC-3-B)	幹線分岐 ~ SA-2LAC	EM-CET100 <sup>□</sup>	1E14 <sup>□</sup>	G70		
(LAC-3-C)	幹線分岐 ~ SA-3LAC	EM-CET100 <sup>□</sup>	1E14 <sup>□</sup>	G70	G70	
(LAC-4)	屋外キュービクル ~ SA-4LAC・5LAC	EM-CET150 <sup>□</sup>	1E22 <sup>□</sup>		G82	FFP80
(LAC-4-A)	幹線分岐 ~ SA-4LAC	EM-CET100 <sup>□</sup>	1E14 <sup>□</sup>	G70		
(LAC-4-B)	幹線分岐 ~ SA-5LAC	EM-CET100 <sup>□</sup>	1E14 <sup>□</sup>	G70	G70	
(LAC-5)	屋外キュービクル ~ 4S-1LAC-1	EM-CET100 <sup>□</sup>	1E8 <sup>□</sup>	G70	G70	FFP65
(LAC-6)	屋外キュービクル ~ 4S-2LAC-1	EM-CET150 <sup>□</sup>	1E14 <sup>□</sup>	G82	G82	FFP80
(LAC-7)	屋外キュービクル ~ 4S-3LAC-1	EM-CET150 <sup>□</sup>	1E14 <sup>□</sup>	G82	G82	FFP80
(LAC-8)	屋外キュービクル ~ 4S-4LAC-1	EM-CET150 <sup>□</sup>	1E14 <sup>□</sup>	G82	G82	FFP80
(LAC-9)	屋外キュービクル ~ 4S-1LAC-2・4S-2LAC-2	EM-CET150 <sup>□</sup>	1E8 <sup>□</sup>		G82	FFP80
(LAC-9-A)	幹線分岐 ~ 4S-1LAC-2	EM-CET38 <sup>□</sup>	1E5.5 <sup>□</sup>	E51	G42	
(LAC-9-B)	幹線分岐 ~ 4S-2LAC-2	EM-CET38 <sup>□</sup>	1E5.5 <sup>□</sup>	E51	G42	
(LAC-10)	屋外キュービクル ~ 4S-3LAC-2・4S-4LAC-2	EM-CET100 <sup>□</sup>	1E8 <sup>□</sup>		G70	FFP65
(LAC-10-A)	幹線分岐 ~ 4S-3LAC-2	EM-CET22 <sup>□</sup>	1E5.5 <sup>□</sup>	E39	G36	
(LAC-10-B)	幹線分岐 ~ 4S-4LAC-2	EM-CET22 <sup>□</sup>	1E5.5 <sup>□</sup>	E39	G36	
(IE38)	屋外キュービクル ~ 各種 P.R.		1E38 <sup>□</sup>			電灯幹線用配管内敷設

H ハンドホール 900×900×900 + 蓋R2K-60 セパレータ付  
 H<sub>CE-9</sub> ハンドホール 900×900×900 + 蓋R8K-60 セパレータ付


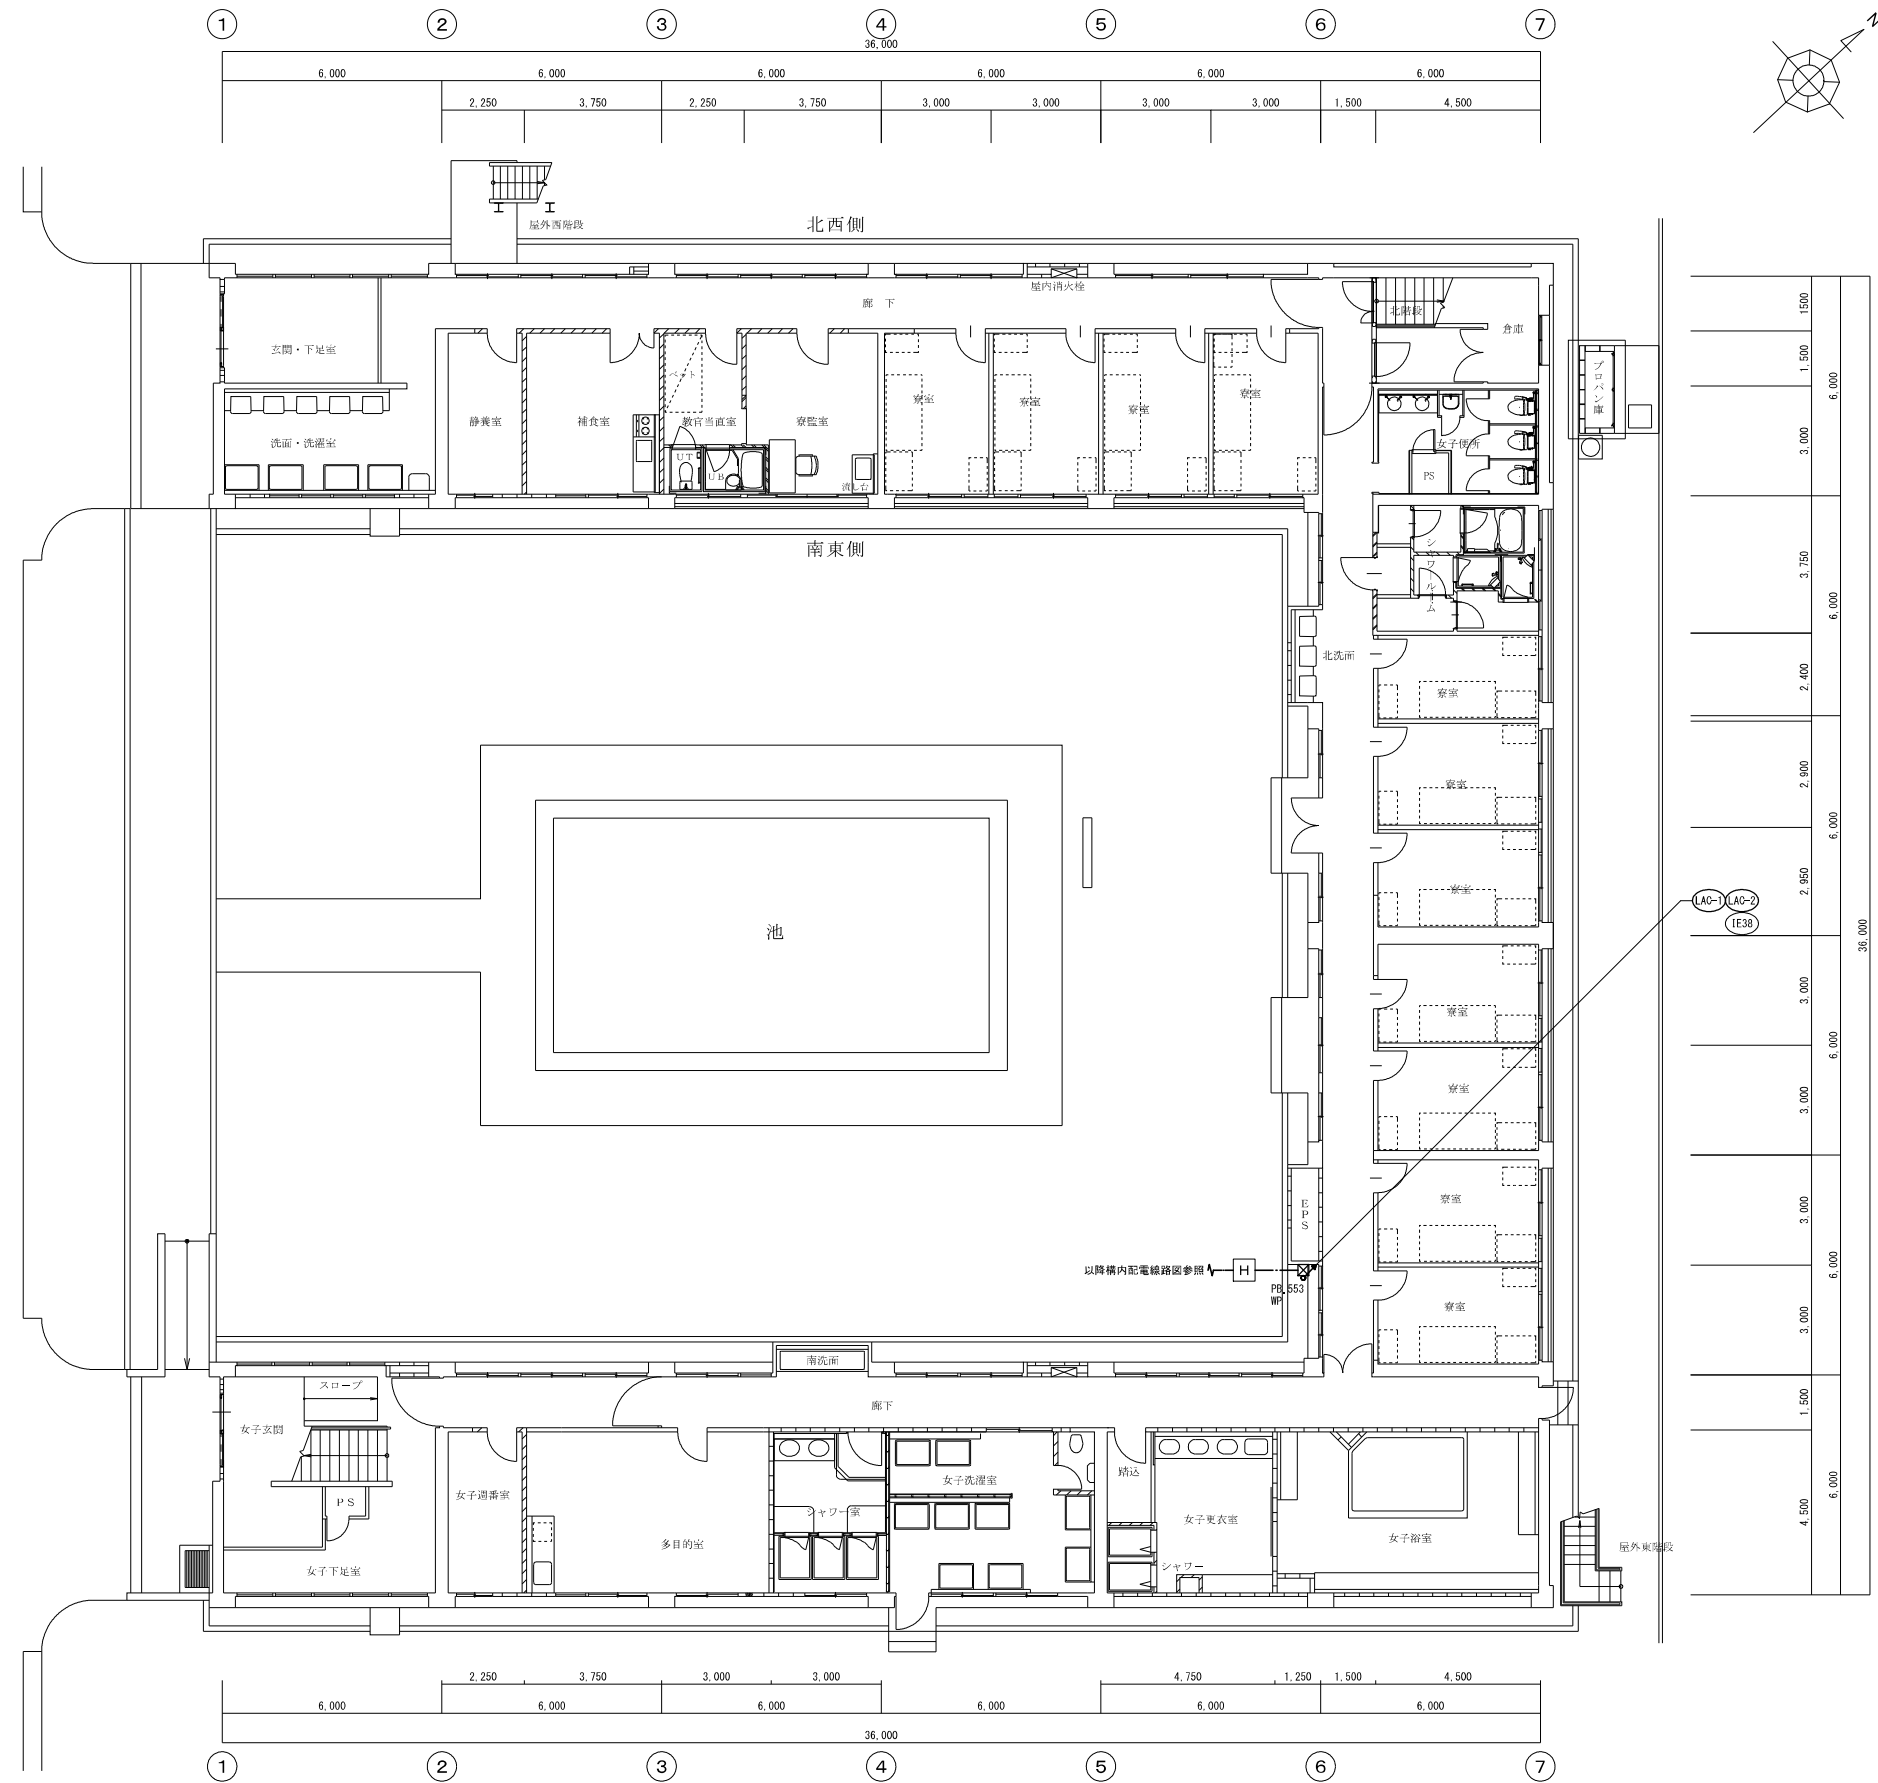


配線記号	配線経路	配線サイズ	アース線サイズ P.B.以外	配管(屋内)	配管(屋外)	配管(地中)
(LAC-1)	屋外キュービクル ~ 1S-2LAC	EM-CET150 <sup>□</sup>	1E14 <sup>□</sup>	682	682	FEP80
(LAC-2)	屋外キュービクル ~ 1S-3LAC	EM-CET150 <sup>□</sup>	1E14 <sup>□</sup>	682	682	FEP80
(LAC-3)	屋外キュービクル ~ SA-1LAC・2LAC・3LAC	EM-CET200 <sup>□</sup>			692	FEP100
(LAC-3-A)	幹線分岐 ~ SA-1LAC	EM-CET100 <sup>□</sup>	1E5.5 <sup>□</sup>	670		
(LAC-3-A)	幹線分岐 ~ SA-2LAC	EM-CET100 <sup>□</sup>	1E14 <sup>□</sup>	670		
(LAC-3-A)	幹線分岐 ~ SA-3LAC	EM-CET100 <sup>□</sup>	1E14 <sup>□</sup>	670	670	
(LAC-3)	屋外キュービクル ~ SA-4LAC・5LAC	EM-CET150 <sup>□</sup>			682	FEP80
(LAC-3-A)	幹線分岐 ~ SA-4LAC	EM-CET100 <sup>□</sup>	1E14 <sup>□</sup>	670		
(LAC-3-A)	幹線分岐 ~ SA-5LAC	EM-CET100 <sup>□</sup>	1E14 <sup>□</sup>	670	670	
(LAC-3)	屋外キュービクル ~ 4S-1LAC-1	EM-CET100 <sup>□</sup>	1E14 <sup>□</sup>	670	670	FEP65
(LAC-3)	屋外キュービクル ~ 4S-2LAC-1	EM-CET150 <sup>□</sup>	1E14 <sup>□</sup>	682	682	FEP80
(LAC-3)	屋外キュービクル ~ 4S-3LAC-1	EM-CET150 <sup>□</sup>	1E14 <sup>□</sup>	682	682	FEP80
(LAC-3)	屋外キュービクル ~ 4S-4LAC-1	EM-CET150 <sup>□</sup>	1E14 <sup>□</sup>	682	682	FEP80
(LAC-3)	屋外キュービクル ~ 4S-1LAC-2・4S-2LAC-2	EM-CET150 <sup>□</sup>			682	FEP80
(LAC-3-A)	幹線分岐 ~ 4S-1LAC-2	EM-CET 38 <sup>□</sup>	1E5.5 <sup>□</sup>	E51	G42	
(LAC-3-A)	幹線分岐 ~ 4S-2LAC-2	EM-CET 38 <sup>□</sup>	1E5.5 <sup>□</sup>	E51	G42	
(LAC-3)	屋外キュービクル ~ 4S-3LAC-2・4S-4LAC-2	EM-CET100 <sup>□</sup>			670	FEP65
(LAC-3-A)	幹線分岐 ~ 4S-3LAC-2	EM-CET 22 <sup>□</sup>	1E5.5 <sup>□</sup>	E39	G36	
(LAC-3-A)	幹線分岐 ~ 4S-4LAC-2	EM-CET 22 <sup>□</sup>	1E5.5 <sup>□</sup>	E39	G36	
(IE38)	屋外キュービクル ~ 各種 P.B.		1E38 <sup>□</sup>			電灯幹線用配管内敷設

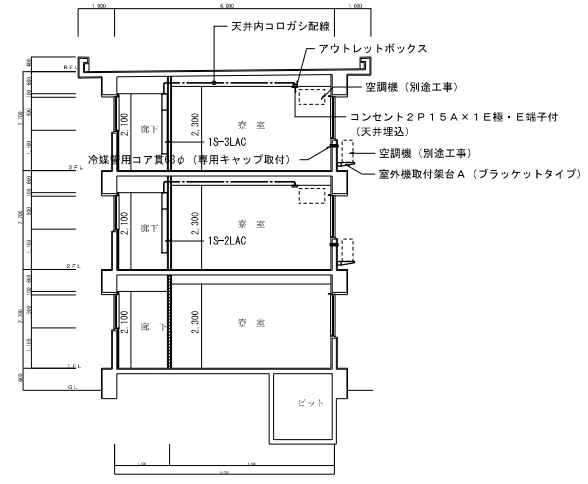

第1青峰寮 1階平面図 1/100

記 事	業務名	鈴鹿工業高等専門学校 鈴鹿工業高専学生寄宿舎エアコン電源設備等設備設計業務				日付	平成25年7月	総数	7/21						
	株式会社	市川三千男建築設計事務所	名西原市中区平和1丁目15-30 TEL(052)618-8211 FAX(052)618-8210 一級建築士(大抵)第85359号 市川三千男	検印	担当	事務部長	総務課長	課長補佐	施設係長	担当	図面名称	第1青峰寮 コンセント設備1階平面図	縮尺	A1 1/100 A3 1/200	番号

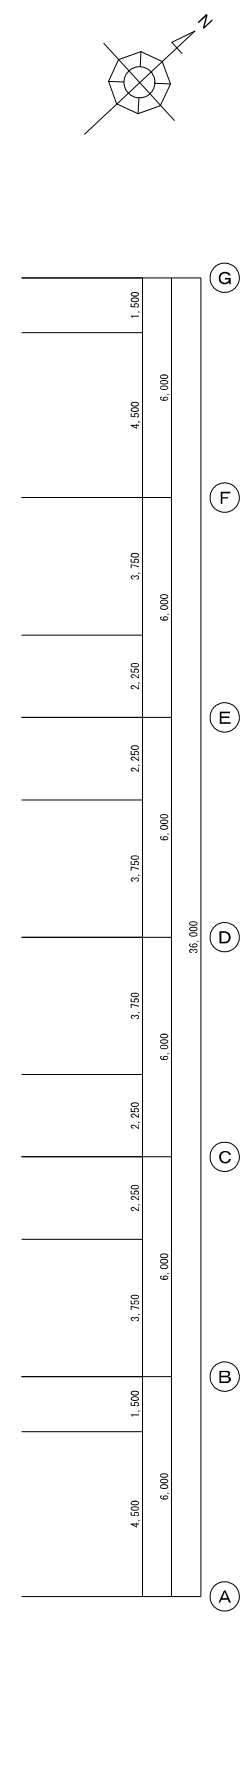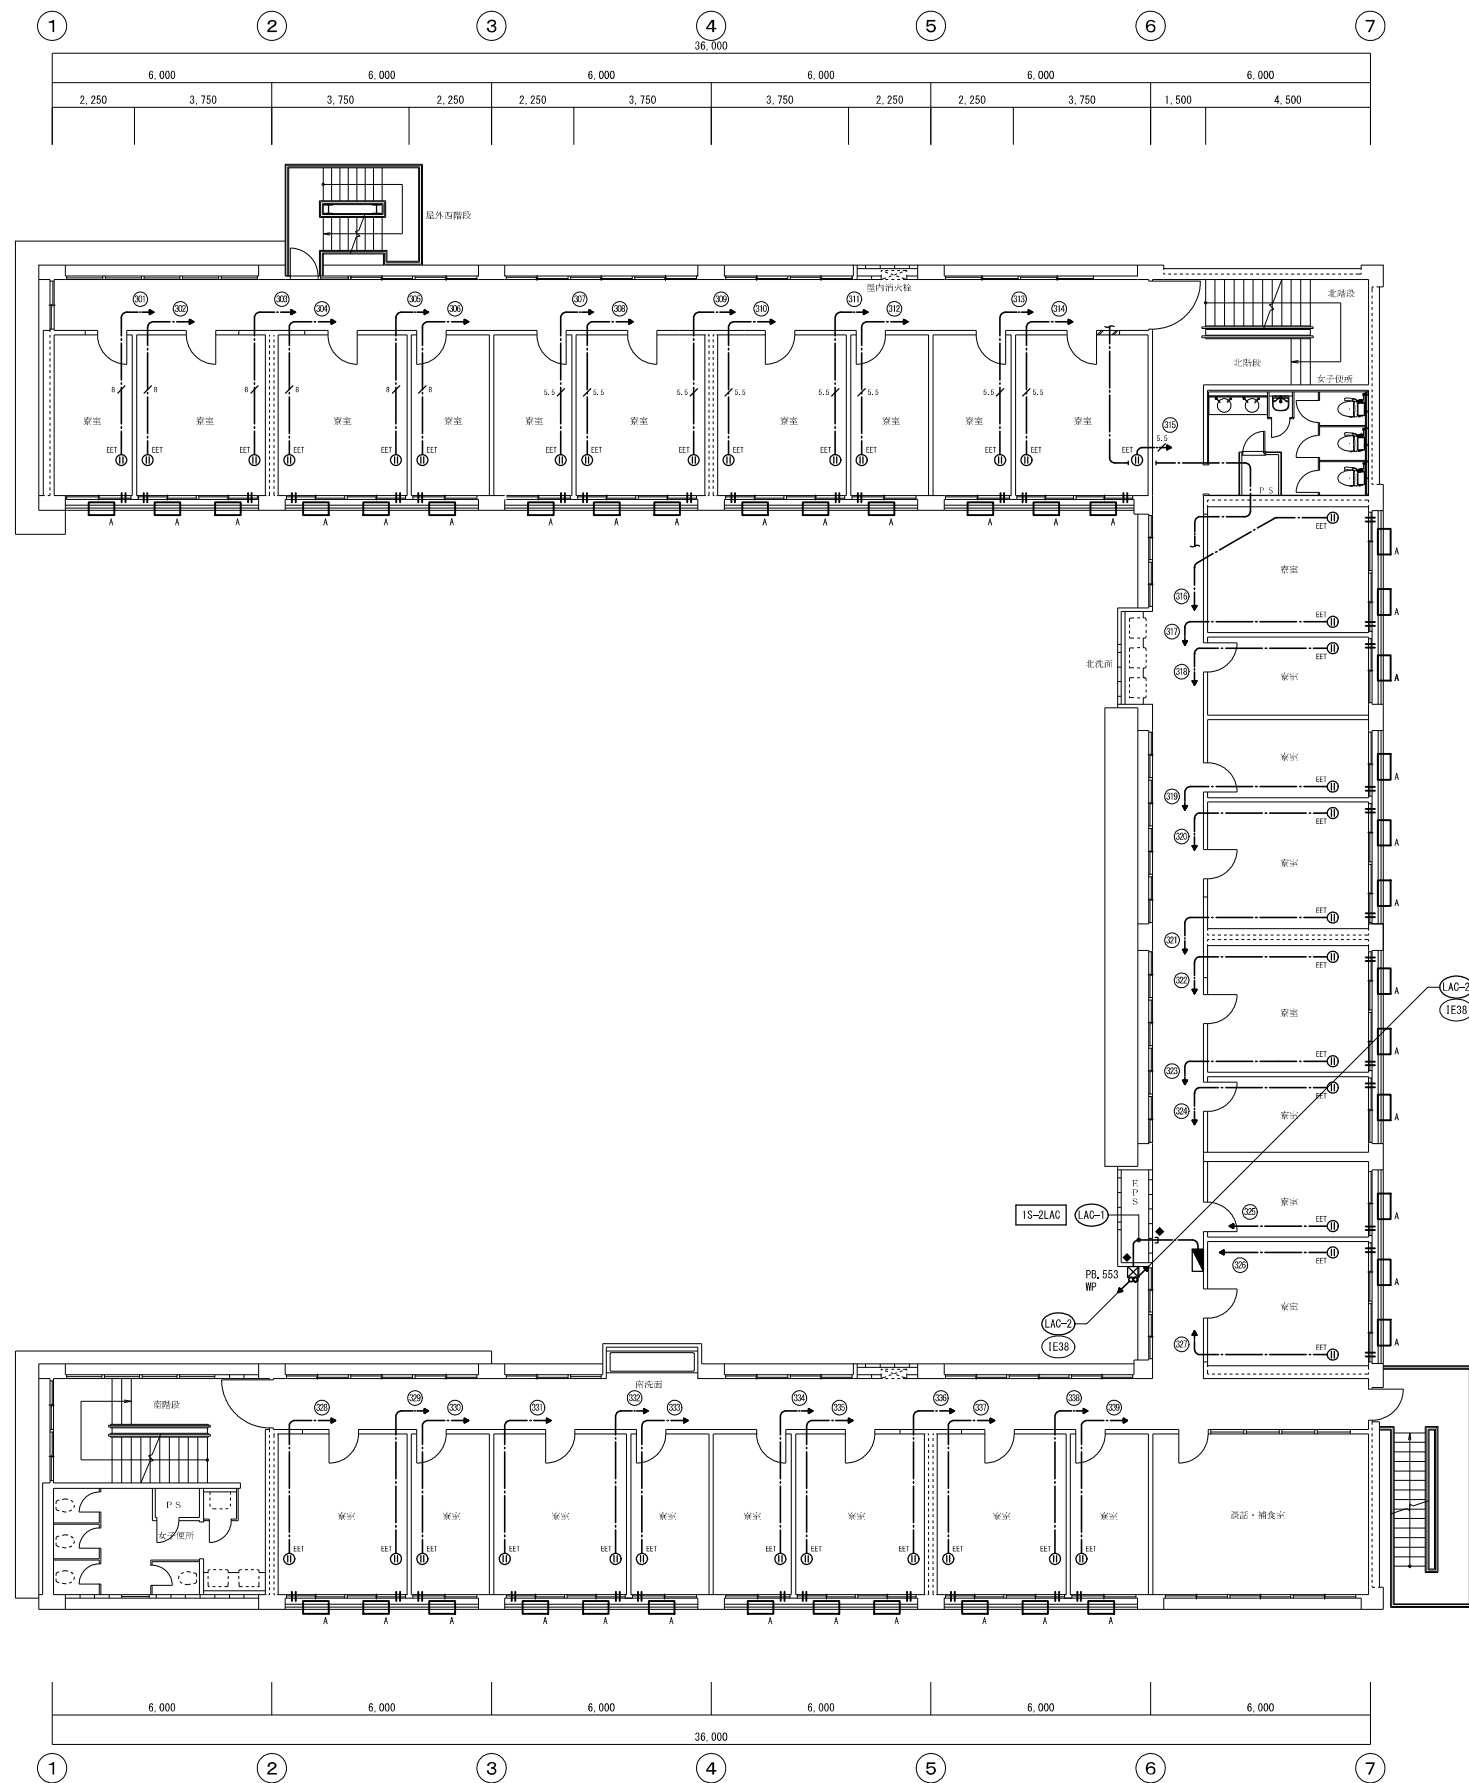

配線記号	配線経路	配線サイズ	アース線サイズ P.B.以外	配管(屋内)	配管(屋外)	配管(地中)
(LAG-1)	屋外キュービクル ~ 1S-2LAC	EM-CET150 <sup>□</sup>	1E14 <sup>□</sup>	682	682	FEP80
(LAG-2)	屋外キュービクル ~ 1S-3LAC	EM-CET150 <sup>□</sup>	1E14 <sup>□</sup>	682	682	FEP80
(LAG-3)	屋外キュービクル ~ SA-1LAC・2LAC・3LAC	EM-CET200 <sup>□</sup>			692	FEP100
(LAG-3-A)	幹線分岐 ~ SA-1LAC	EM-CET100 <sup>□</sup>	1E5.5 <sup>□</sup>	670		
(LAG-3-A)	幹線分岐 ~ SA-2LAC	EM-CET100 <sup>□</sup>	1E14 <sup>□</sup>	670		
(LAG-3-A)	幹線分岐 ~ SA-3LAC	EM-CET100 <sup>□</sup>	1E14 <sup>□</sup>	670		
(LAG-4)	屋外キュービクル ~ SA-4LAC・5LAC	EM-CET150 <sup>□</sup>			682	FEP80
(LAG-4-A)	幹線分岐 ~ SA-4LAC	EM-CET100 <sup>□</sup>	1E14 <sup>□</sup>	670		
(LAG-4-A)	幹線分岐 ~ SA-5LAC	EM-CET100 <sup>□</sup>	1E14 <sup>□</sup>	670		
(LAG-5)	屋外キュービクル ~ 4S-1LAC-1	EM-CET100 <sup>□</sup>	1E14 <sup>□</sup>	670	670	FEP65
(LAG-6)	屋外キュービクル ~ 4S-2LAC-1	EM-CET150 <sup>□</sup>	1E14 <sup>□</sup>	682	682	FEP80
(LAG-7)	屋外キュービクル ~ 4S-3LAC-1	EM-CET150 <sup>□</sup>	1E14 <sup>□</sup>	682	682	FEP80
(LAG-8)	屋外キュービクル ~ 4S-4LAC-1	EM-CET150 <sup>□</sup>	1E14 <sup>□</sup>	682	682	FEP80
(LAG-9)	屋外キュービクル ~ 4S-1LAC-2・4S-2LAC-2	EM-CET150 <sup>□</sup>			682	FEP80
(LAG-9-A)	幹線分岐 ~ 4S-1LAC-2	EM-CET 38 <sup>□</sup>	1E5.5 <sup>□</sup>	E51	G42	
(LAG-9-A)	幹線分岐 ~ 4S-2LAC-2	EM-CET 38 <sup>□</sup>	1E5.5 <sup>□</sup>	E51	G42	
(LAG-10)	屋外キュービクル ~ 4S-3LAC-2・4S-4LAC-2	EM-CET100 <sup>□</sup>			670	FEP65
(LAG-10-A)	幹線分岐 ~ 4S-3LAC-2	EM-CET 22 <sup>□</sup>	1E5.5 <sup>□</sup>	E39	G36	
(LAG-10-A)	幹線分岐 ~ 4S-4LAC-2	EM-CET 22 <sup>□</sup>	1E5.5 <sup>□</sup>	E39	G36	
(IE38)	屋外キュービクル ~ 各種 P.B.		1E38 <sup>□</sup>			電灯幹線用配管内敷設



室外機取付架台 (メーカー標準品 参考型番: NABK1D)  
 形状: 壁設置用 (ブラケットタイプ)  
 材質: S P C 溶融亜鉛メッキ仕上  
 対応室外機寸法: ≒800W×550H×300D  
 最大積載重量: 50kg以上

1. 特記なき配管記号は下記とする。
- EFF2, 0-3c (1cアース) 天井内コログシ配線
  - OE5, 5°-3c (1cアース) 天井内コログシ配線
  - OE 8°-3c (1cアース) 天井内コログシ配線
2. 凡例
- Ⓜ : コンセント 2P15A×1E極・E端子付 (天井埋込)
  - Ⓜ<sup>553</sup> : プルボックス S5500×500×300MP-SUS
  - ◆ : 壁貫通はつり補修
  - ≡ : 外壁露部冷媒管用コア貫63φ (専用キャップ取付)

第1青峰寮 2階平面図 1/100

記 事	業務名	鈴鹿工業高専学生寄宿舎エアコン電源設備等設備設計業務				鈴鹿工業高等専門学校	工事名称	鈴鹿工業高専学生寄宿舎エアコン用電源設備改修その他工事	日付	平成25年7月	総数	8 / 21	
	株式会社	市川三千男建築設計事務所				名西原市中区平和1丁目15-30 TEL(052)618-6211 FAX(052)618-6210 一級建築士(大抵)第85359号 市川三千男	検印	担当	図面名称	第1青峰寮 コンセント設備2階平面図	縮尺	A1 1/100 A3 1/200	番号



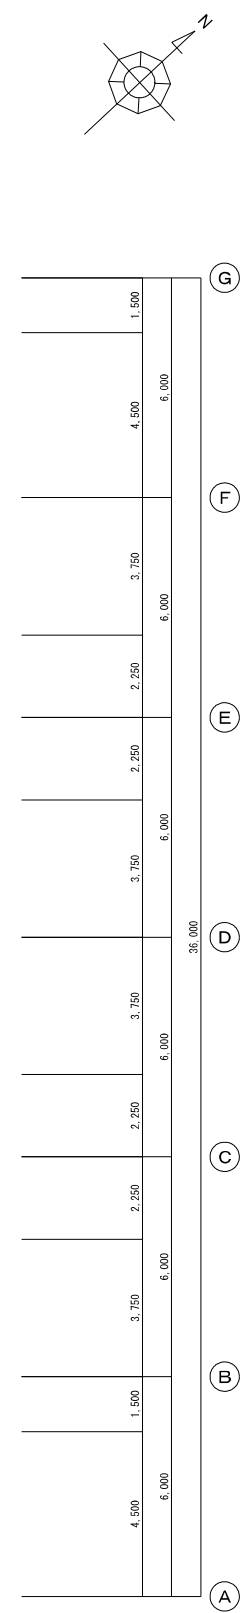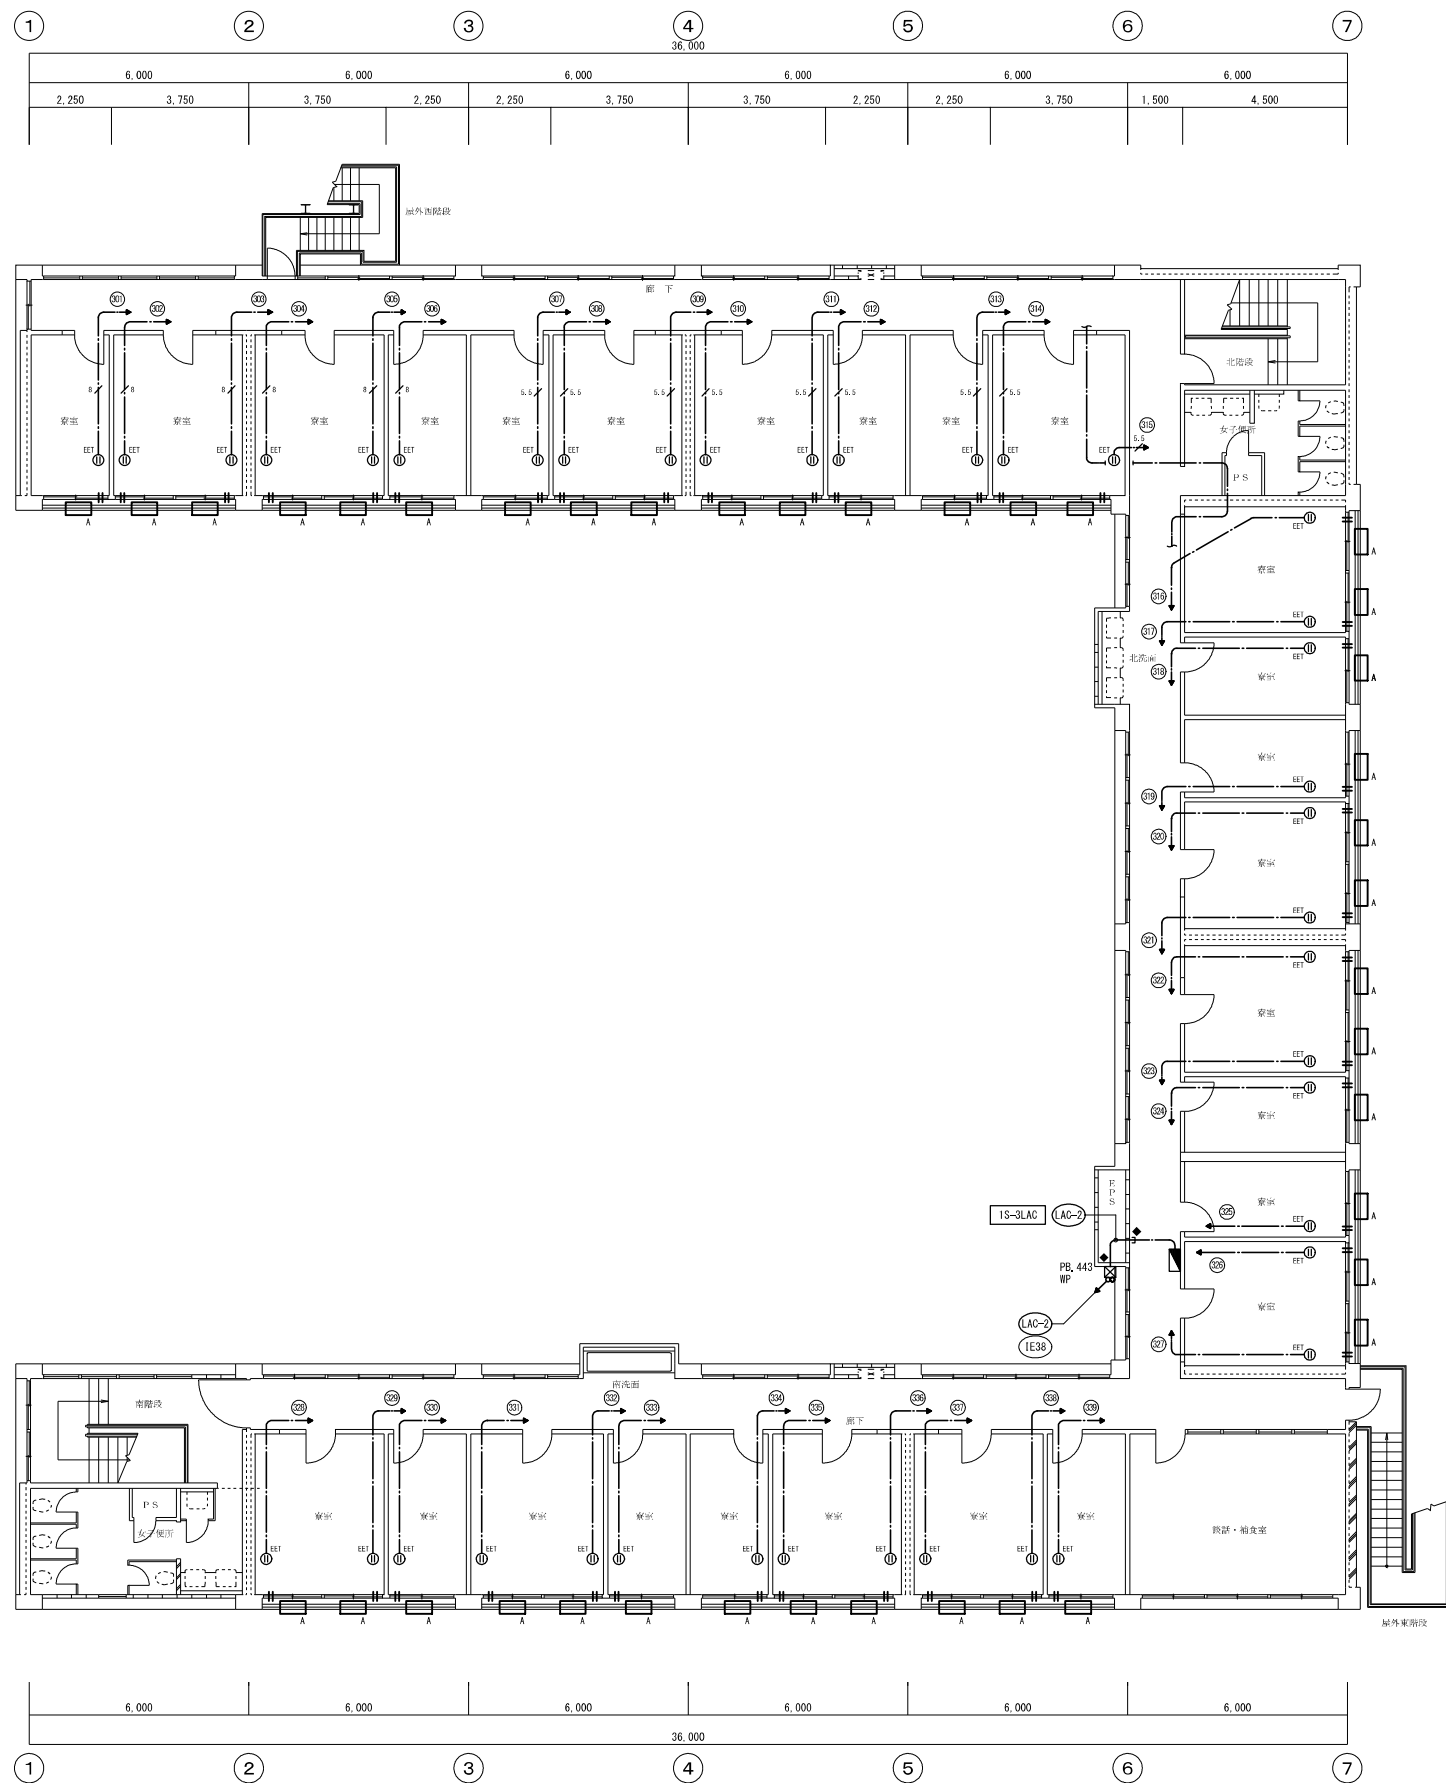

配線記号	配線経路	配線サイズ	アース線サイズ P.B.以外	配管(屋内)	配管(屋外)	配管(地中)
(LAC-1)	屋外キュービクル ~ 1S-2LAC	EM-CET150 <sup>□</sup>	1E14 <sup>□</sup>	682	682	FEP80
(LAC-2)	屋外キュービクル ~ 1S-3LAC	EM-CET150 <sup>□</sup>	1E14 <sup>□</sup>	682	682	FEP80
(LAC-3)	屋外キュービクル ~ SA-1LAC・2LAC・3LAC	EM-CET200 <sup>□</sup>			692	FEP100
(LAC-3-A)	幹線分岐 ~ SA-1LAC	EM-CET100 <sup>□</sup>	1E5.5 <sup>□</sup>	670		
(LAC-3-A)	幹線分岐 ~ SA-2LAC	EM-CET100 <sup>□</sup>	1E14 <sup>□</sup>	670		
(LAC-3-A)	幹線分岐 ~ SA-3LAC	EM-CET100 <sup>□</sup>	1E14 <sup>□</sup>	670		
(LAC-4)	屋外キュービクル ~ SA-4LAC・5LAC	EM-CET150 <sup>□</sup>			682	FEP80
(LAC-4-A)	幹線分岐 ~ SA-4LAC	EM-CET100 <sup>□</sup>	1E14 <sup>□</sup>	670		
(LAC-4-A)	幹線分岐 ~ SA-5LAC	EM-CET100 <sup>□</sup>	1E14 <sup>□</sup>	670		
(LAC-5)	屋外キュービクル ~ 4S-1LAC-1	EM-CET100 <sup>□</sup>	1E14 <sup>□</sup>	670	670	FEP65
(LAC-6)	屋外キュービクル ~ 4S-2LAC-1	EM-CET150 <sup>□</sup>	1E14 <sup>□</sup>	682	682	FEP80
(LAC-7)	屋外キュービクル ~ 4S-3LAC-1	EM-CET150 <sup>□</sup>	1E14 <sup>□</sup>	682	682	FEP80
(LAC-8)	屋外キュービクル ~ 4S-4LAC-1	EM-CET150 <sup>□</sup>	1E14 <sup>□</sup>	682	682	FEP80
(LAC-9)	屋外キュービクル ~ 4S-1LAC-2・4S-2LAC-2	EM-CET150 <sup>□</sup>			682	FEP80
(LAC-9-A)	幹線分岐 ~ 4S-1LAC-2	EM-CET 38 <sup>□</sup>	1E5.5 <sup>□</sup>	E51	G42	
(LAC-9-A)	幹線分岐 ~ 4S-2LAC-2	EM-CET 38 <sup>□</sup>	1E5.5 <sup>□</sup>	E51	G42	
(LAC-10)	屋外キュービクル ~ 4S-3LAC-2・4S-4LAC-2	EM-CET100 <sup>□</sup>			670	FEP65
(LAC-10-A)	幹線分岐 ~ 4S-3LAC-2	EM-CET 22 <sup>□</sup>	1E5.5 <sup>□</sup>	E39	G36	
(LAC-10-A)	幹線分岐 ~ 4S-4LAC-2	EM-CET 22 <sup>□</sup>	1E5.5 <sup>□</sup>	E39	G36	
(IE38)	屋外キュービクル ~ 各種 P.B.		1E38 <sup>□</sup>	電灯幹線用配管内敷設		

室外機取付架台 (メーカー標準品 参考型番: NABK1D)  
 形状: 壁設置用 (ブラケットタイプ)  
 材質: S P C 溶融亜鉛メッキ仕上  
 対応室外機寸法: ≒800W×550H×300D  
 最大積載重量: 50kg以上


1. 特記なき配管記号は下記とする。  
 ——— EFF2.0-3c (1cアース) 天井内コログシ配線  
 ——— OE5.5°-3c (1cアース) 天井内コログシ配線  
 ——— OE 8°-3c (1cアース) 天井内コログシ配線

2. 凡例  
 ① ② : コンセント 2P15A×1E極・E端子付 (天井埋込)  
 ③ ④ : プルボックス S5500×500×300MP-SUS  
 ◆ : 壁貫通はつり補修  
 = : 外壁露部冷媒管用コア貫63φ (専用キャップ取付)



第1青峰寮 3階平面図 1/100

記 事	業務名	鈴鹿工業高等専門学校 鈴鹿工業高等専門学校学生宿舎エアコン電源設備等設備設計業務				工事名称	鈴鹿工業高等専門学校学生宿舎エアコン電源設備改修その他工事	日付	平成25年7月	総数	9 / 21				
	株式会社	市川三千男建築設計事務所	名西原市中原平和1丁目15-30 TEL(052)618-6211 FAX(052)618-6210 一級建築士(大抵)第85359号 市川三千男	検図	担当	事務部長	総務課長	課長補佐	施設係長	担当	図面名称	第1青峰寮 コンセント設備3階平面図	縮尺	A1 1/100 A3 1/200	番号


配線リスト						
配線記号	配線経路	配線サイズ	アース線サイズ P,B.以降	配管(屋内)	配管(屋外)	配管(地中)
(LAC-1)	屋外キュービクル ~ 1S-2LAC	EM-CET150 <sup>D</sup>	1E14 <sup>D</sup>	φ82	φ82	FEP80
(LAC-2)	屋外キュービクル ~ 1S-3LAC	EM-CET150 <sup>D</sup>	1E14 <sup>D</sup>	φ82	φ82	FEP80
(LAC-3)	屋外キュービクル ~ SA-1LAC・2LAC・3LAC	EM-CET200 <sup>D</sup>			φ92	FEP100
(LAC-3-A)	幹線分岐 ~ SA-1LAC	EM-CET100 <sup>D</sup>	1E5.5 <sup>D</sup>	φ70		
(LAC-3-B)	幹線分岐 ~ SA-2LAC	EM-CET100 <sup>D</sup>	1E14 <sup>D</sup>	φ70		
(LAC-3-C)	幹線分岐 ~ SA-3LAC	EM-CET100 <sup>D</sup>	1E14 <sup>D</sup>	φ70		
(LAC-4)	屋外キュービクル ~ SA-4LAC・5LAC	EM-CET150 <sup>D</sup>			φ82	FEP80
(LAC-4-A)	幹線分岐 ~ SA-4LAC	EM-CET100 <sup>D</sup>	1E14 <sup>D</sup>	φ70		
(LAC-4-B)	幹線分岐 ~ SA-5LAC	EM-CET100 <sup>D</sup>	1E14 <sup>D</sup>	φ70		
(LAC-5)	屋外キュービクル ~ 4S-1LAC-1	EM-CET100 <sup>D</sup>	1E14 <sup>D</sup>	φ70	φ70	FEP65
(LAC-6)	屋外キュービクル ~ 4S-2LAC-1	EM-CET150 <sup>D</sup>	1E14 <sup>D</sup>	φ82	φ82	FEP80
(LAC-7)	屋外キュービクル ~ 4S-3LAC-1	EM-CET150 <sup>D</sup>	1E14 <sup>D</sup>	φ82	φ82	FEP80
(LAC-8)	屋外キュービクル ~ 4S-4LAC-1	EM-CET150 <sup>D</sup>	1E14 <sup>D</sup>	φ82	φ82	FEP80
(LAC-9)	屋外キュービクル ~ 4S-1LAC-2・4S-2LAC-2	EM-CET150 <sup>D</sup>			φ82	FEP80
(LAC-9-A)	幹線分岐 ~ 4S-1LAC-2	EM-CET 3φ <sup>D</sup>	1E5.5 <sup>D</sup>	E51	G42	
(LAC-9-B)	幹線分岐 ~ 4S-2LAC-2	EM-CET 3φ <sup>D</sup>	1E5.5 <sup>D</sup>	E51	G42	
(LAC-10)	屋外キュービクル ~ 4S-3LAC-2・4S-4LAC-2	EM-CET100 <sup>D</sup>			φ70	FEP65
(LAC-10-A)	幹線分岐 ~ 4S-3LAC-2	EM-CET 22 <sup>D</sup>	1E5.5 <sup>D</sup>	E39	G36	
(LAC-10-B)	幹線分岐 ~ 4S-4LAC-2	EM-CET 22 <sup>D</sup>	1E5.5 <sup>D</sup>	E39	G36	
(E38)	屋外キュービクル ~ 各種 P,B.		1E3φ <sup>D</sup>			電灯幹線用配管内敷設

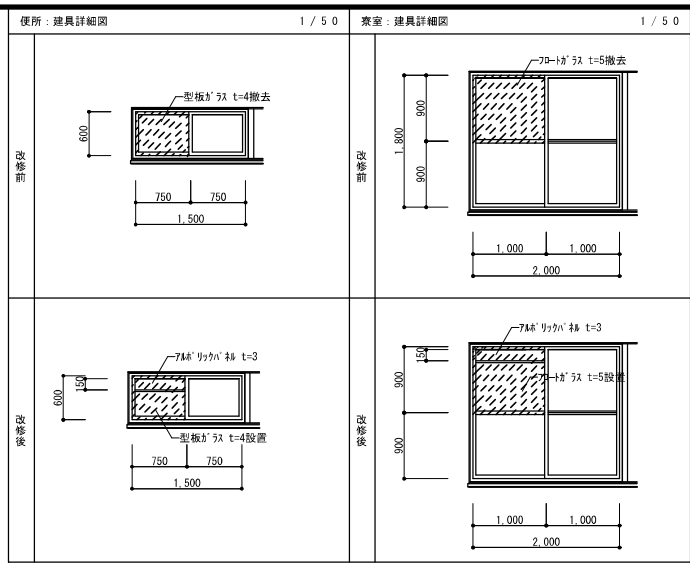

1. 特記なき配管記号は下記とする。	
— (1cアース)	天井内コログシ配線
— (1cアース)	(MM1A)
2. 凡例	
⊙ (E1)	コンセント 2P15A×1E極・E端子付 (H-FL+1900)
□ (MM1A)	(MM1A) コーナーボックス取付
⊠ (PB.553)	プルボックス S5500×500×300
⊠ (PB.553)	プルボックス S5500×500×300WP-SUS
⊠ (PB.554)	プルボックス S5500×500×400WP-SUS
⊠ (PB.554)	プルボックス S5500×500×400WP-SUS
⊠ (E38)	既設アルミサッシュにケーブル・冷媒管用 (専用キャップ取付)
⊠ (E38)	アルミパネル取付加工
⊠ (E38)	建具改修範囲を示す

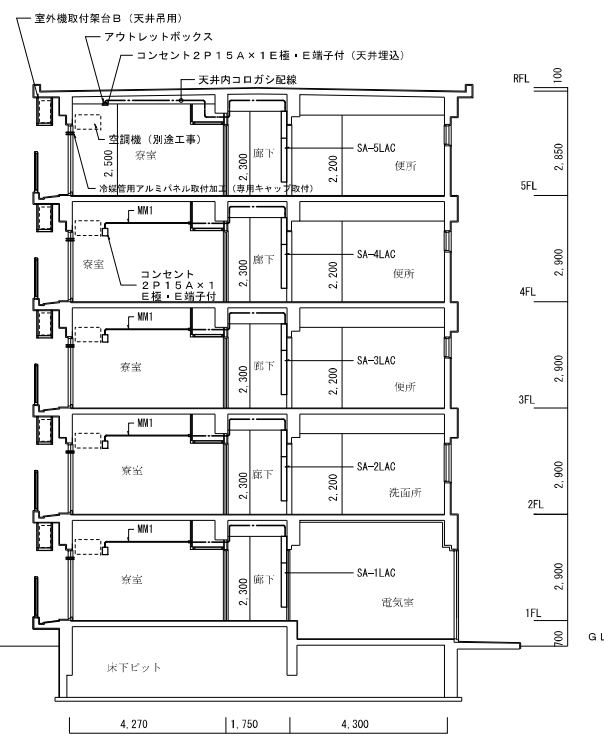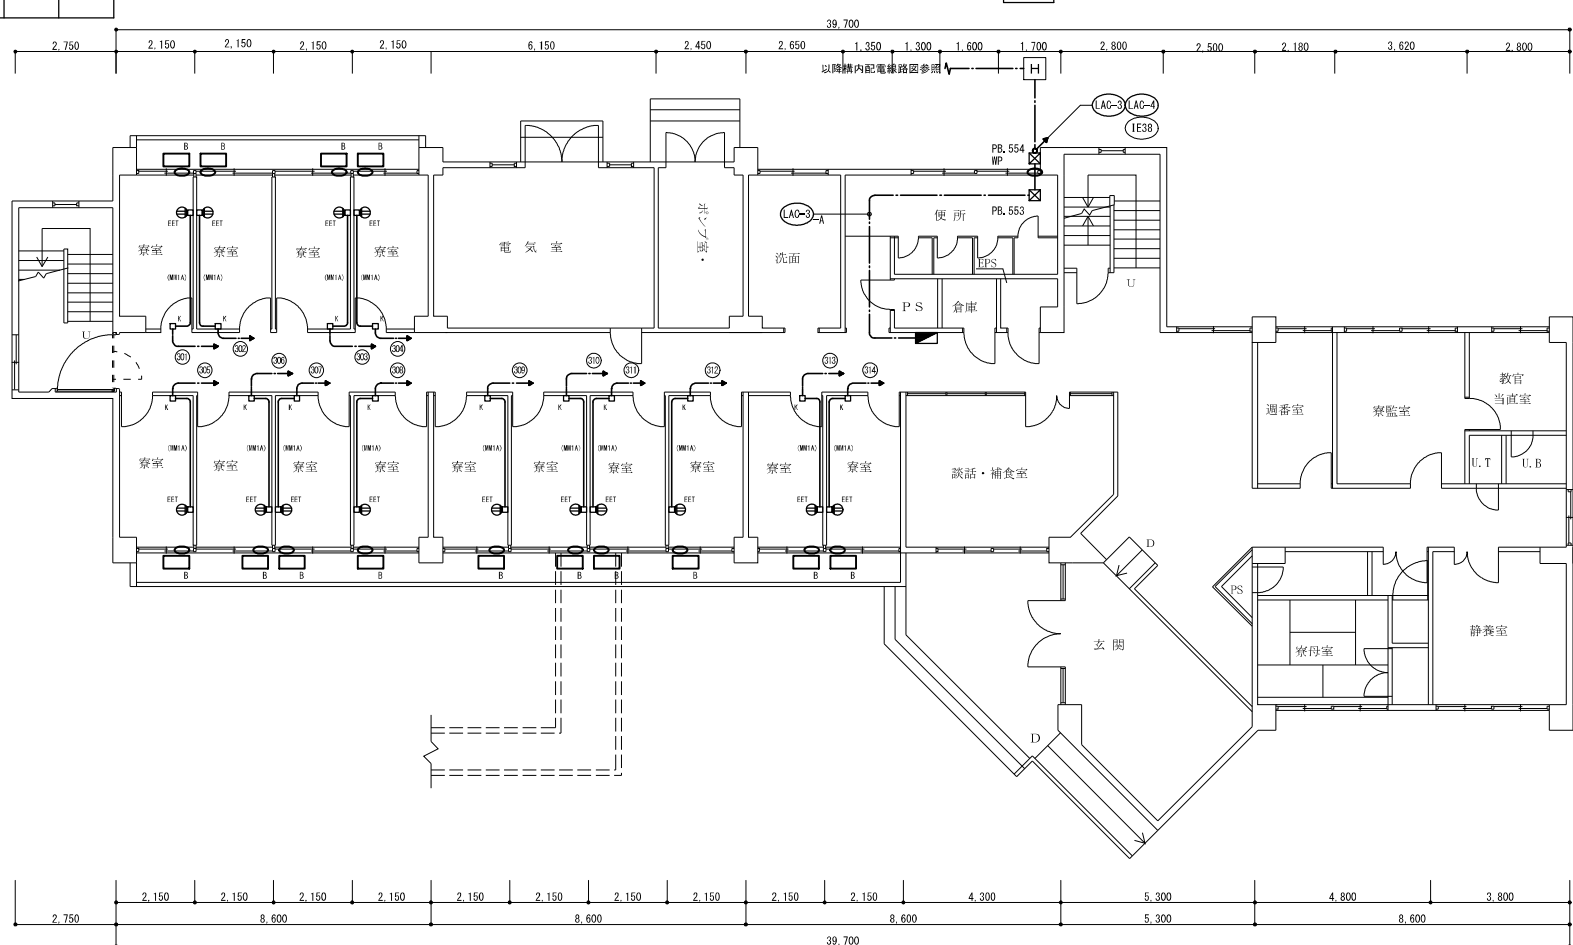


⊠	室外機取付架台B (メーカー標準品 参考型番: NATED)
⊠	形状: 天井吊用
⊠	材質: SPC 溶融亜鉛メッキ仕上
⊠	対応室外機寸法: φ800H×550W×300D
⊠	最大積載重量: 50kg以上

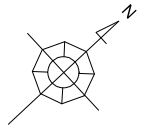


記 事	業務名	鈴鹿工業高専学生寄宿舎エアコン電源設備等設備設計業務				鈴鹿工業高等専門学校	工事名称	鈴鹿工業高専学生寄宿舎エアコン電源設備改修その他工事	日付	平成25年7月	総数	10/21
	株式会社	市川三千男建築設計事務所	名寄市中区平和1丁目15-30 TEL:052-618-8211 FAX:052-618-8210 一級建築士(大抵) 第85359号 市川三千男	検印	担当	事務部長	総務課長	課長補佐	施設係長	担当	図面名称	青峰寮A コンセント設備1階平面図
											縮尺	番号
											A1 1/100, 1/50	E-08
											A3 1/200, 1/100	

配線リスト						
配線記号	配線経路	配線サイズ	アース線サイズ P, B. 以降	配管(屋内)	配管(屋外)	配管(地中)
(LAC-1)	屋外キュービクル ~ 1S-2LAC	EM-CET150 <sup>D</sup>	1E14 <sup>D</sup>	G82	G82	FEP80
(LAC-2)	屋外キュービクル ~ 1S-3LAC	EM-CET150 <sup>D</sup>	1E14 <sup>D</sup>	G82	G82	FEP80
(LAC-3)	屋外キュービクル ~ SA-1LAC・2LAC・3LAC	EM-CET200 <sup>D</sup>			G92	FEP100
(LAC-3-A)	幹線分岐 ~ SA-1LAC	EM-CET100 <sup>D</sup>	1E5.5 <sup>D</sup>	G70		
(LAC-3-B)	幹線分岐 ~ SA-2LAC	EM-CET100 <sup>D</sup>	1E14 <sup>D</sup>	G70		
(LAC-3-C)	幹線分岐 ~ SA-3LAC	EM-CET100 <sup>D</sup>	1E14 <sup>D</sup>	G70	G70	
(LAC-4)	屋外キュービクル ~ SA-4LAC・5LAC	EM-CET150 <sup>D</sup>			G82	FEP80
(LAC-4-A)	幹線分岐 ~ SA-4LAC	EM-CET100 <sup>D</sup>	1E14 <sup>D</sup>	G70		
(LAC-4-B)	幹線分岐 ~ SA-5LAC	EM-CET100 <sup>D</sup>	1E14 <sup>D</sup>	G70	G70	
(LAC-5)	屋外キュービクル ~ 4S-1LAC-1	EM-CET100 <sup>D</sup>	1E14 <sup>D</sup>	G70	G70	FEP65
(LAC-6)	屋外キュービクル ~ 4S-2LAC-1	EM-CET150 <sup>D</sup>	1E14 <sup>D</sup>	G82	G82	FEP80
(LAC-7)	屋外キュービクル ~ 4S-3LAC-1	EM-CET150 <sup>D</sup>	1E14 <sup>D</sup>	G82	G82	FEP80
(LAC-8)	屋外キュービクル ~ 4S-4LAC-1	EM-CET150 <sup>D</sup>	1E14 <sup>D</sup>	G82	G82	FEP80
(LAC-9)	屋外キュービクル ~ 4S-1LAC-2・4S-2LAC-2	EM-CET150 <sup>D</sup>			G82	FEP80
(LAC-9-A)	幹線分岐 ~ 4S-1LAC-2	EM-CET 38 <sup>D</sup>	1E5.5 <sup>D</sup>	E51	G42	
(LAC-9-B)	幹線分岐 ~ 4S-2LAC-2	EM-CET 38 <sup>D</sup>	1E5.5 <sup>D</sup>	E51	G42	
(LAC-10)	屋外キュービクル ~ 4S-3LAC-2・4S-4LAC-2	EM-CET100 <sup>D</sup>			G70	FEP65
(LAC-10-A)	幹線分岐 ~ 4S-3LAC-2	EM-CET 22 <sup>D</sup>	1E5.5 <sup>D</sup>	E39	G36	
(LAC-10-B)	幹線分岐 ~ 4S-4LAC-2	EM-CET 22 <sup>D</sup>	1E5.5 <sup>D</sup>	E39	G36	
(E38)	屋外キュービクル ~ 各種 P, B.		1E38 <sup>D</sup>			電灯幹線用配管内敷設

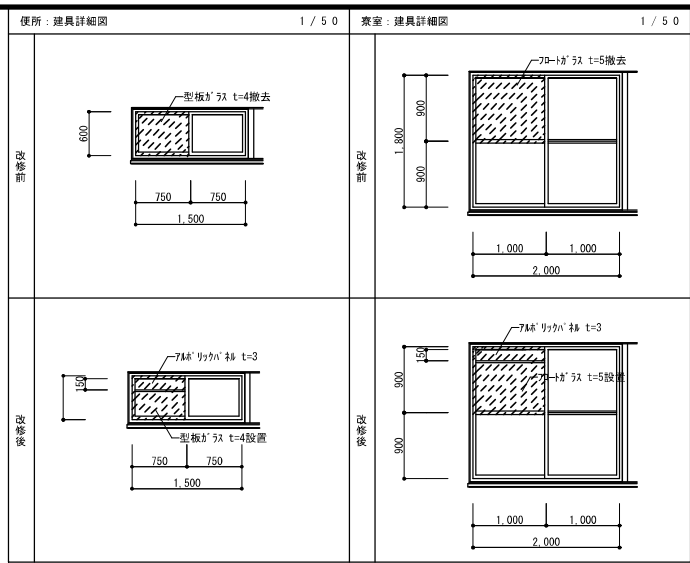


- 特記なき配管記号は下記とする。  
 --- EEF2, 0-3c (1cアース) 天井内コログシ配線  
 --- EEF2, 0-3c (1cアース) (MM1A)
- 凡例
  - ⊙ (EET) : コンセント 2P 1.5A x 1E 極・E端子付 (H-FL+1900)
  - (MM1A) : (MM1A) コーナーボックス取付
  - ⊠ PB.553 : プルボックス S5500 x 500 x 300
  - ⊠ PB.553 : プルボックス S5500 x 500 x 300WP-SUS
  - ⊠ PB.554 : プルボックス S5500 x 500 x 400WP-SUS
  - ⊠ PB.554 : プルボックス S5500 x 500 x 400WP-SUS
  - ⊠ : 既設アルミサッシュにケーブル・冷媒管用 (専用キャップ取付) アルミバネ取付加工
  - ⊠ : 建具改修範囲を示す

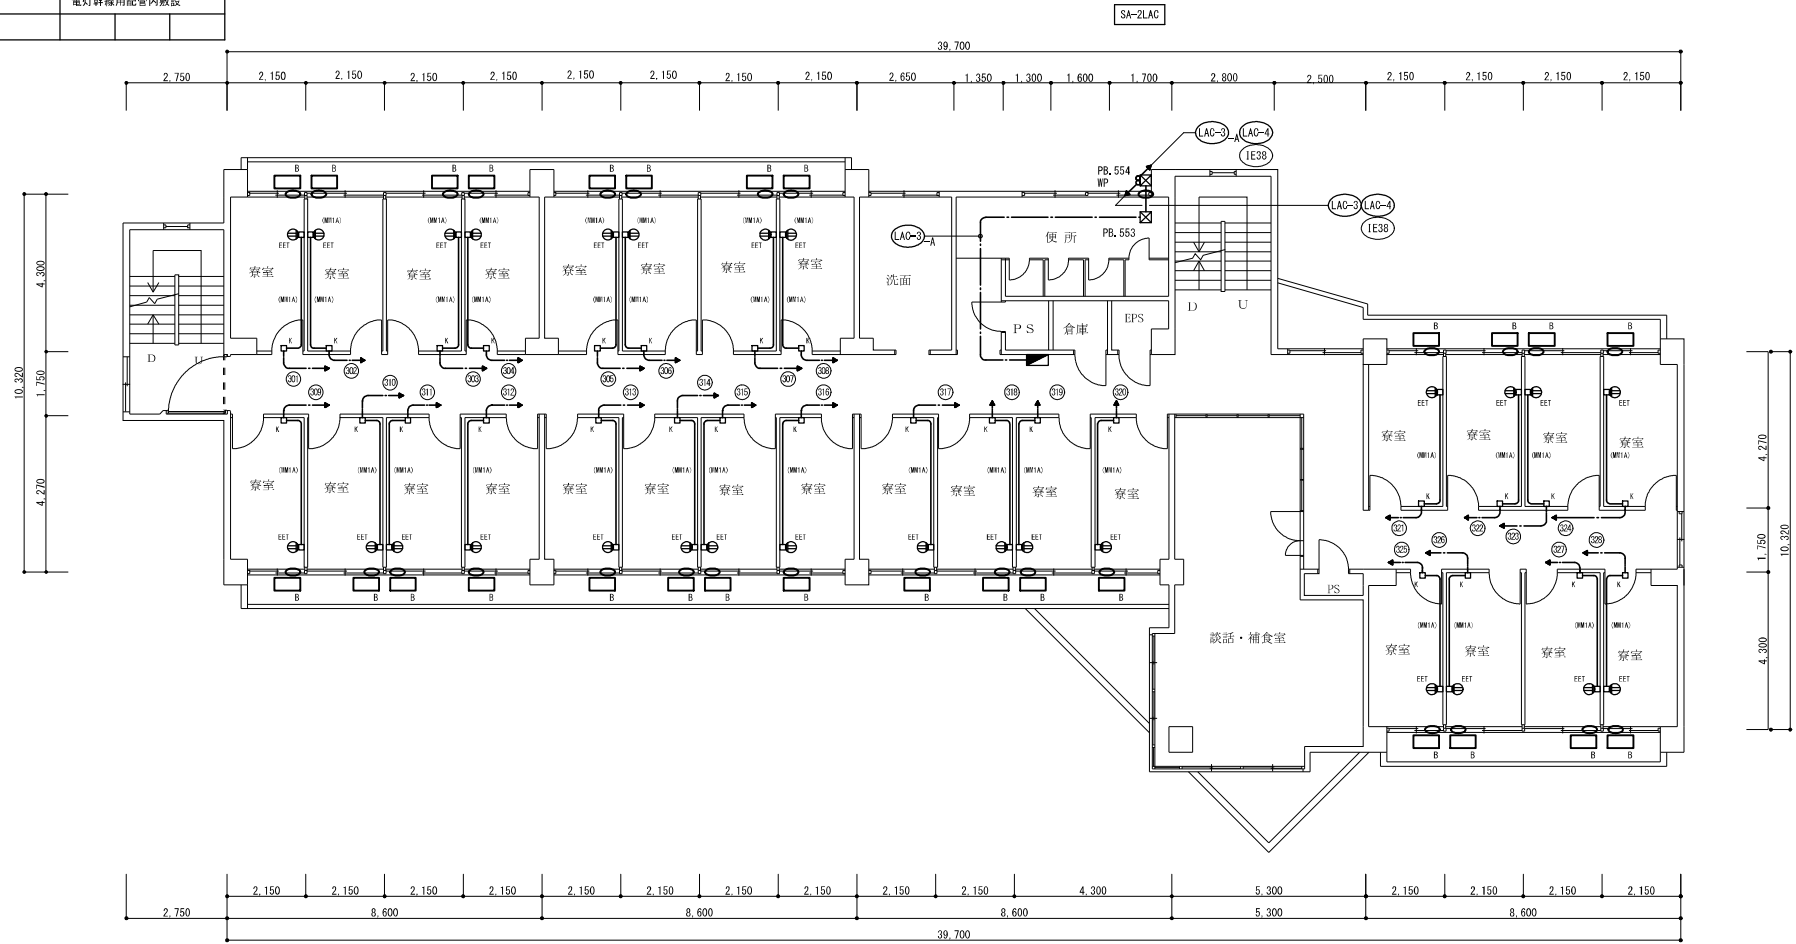

- ⊠ 室外機取付架台 (メーカー標準品 参考型番: NATED)
- ⊠ 形状: 天井吊用
- 材質: SPC 溶融亜鉛メッキ仕上
- 対応室外機寸法: φ800W x 550H x 300D
- 最大積載重量: 50kg以上


青峰寮 A 2階平面図 1/100

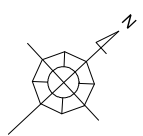


記 事	業務名	鈴鹿工業高等専門学校 青峰寮 A 2階平面図				日付	平成25年7月	総数	11 / 21	
	業務内容	鈴鹿工業高等専門学校 青峰寮 A 2階平面図				図面名称	青峰寮 A コンセント設備2階平面図	縮尺	A1 1/100, 1/50 A3 1/200, 1/100	
	株式会社	市川三千男建築設計事務所	名古屋市中区平和1丁目15-30 TEL (052) 618-8211 FAX (052) 618-8210 一級建築士 (大形) 第 85359 号 市川三千男	顧問	担当	事務部長	総務課長	課長補佐	施設係長	担当



配線リスト						
配線記号	配線経路	配線サイズ	アース線サイズ P, B. 以降	配管(屋内)	配管(屋外)	配管(地中)
(LAC-1)	屋外キュービクル ~ 1S-2LAC	EM-CET150 <sup>□</sup>	1E14 <sup>□</sup>	G82	G82	FEP80
(LAC-2)	屋外キュービクル ~ 1S-3LAC	EM-CET150 <sup>□</sup>	1E14 <sup>□</sup>	G82	G82	FEP80
(LAC-3)	屋外キュービクル ~ SA-1LAC・2LAC・3LAC	EM-CET200 <sup>□</sup>			G92	FEP100
(LAC-3-A)	幹線分岐 ~ SA-1LAC	EM-CET100 <sup>□</sup>	1E5.5 <sup>□</sup>	G70		
(LAC-3-B)	幹線分岐 ~ SA-2LAC	EM-CET100 <sup>□</sup>	1E14 <sup>□</sup>	G70		
(LAC-3-C)	幹線分岐 ~ SA-3LAC	EM-CET100 <sup>□</sup>	1E14 <sup>□</sup>	G70	G70	
(LAC-4)	屋外キュービクル ~ SA-4LAC・5LAC	EM-CET150 <sup>□</sup>			G82	FEP80
(LAC-4-A)	幹線分岐 ~ SA-4LAC	EM-CET100 <sup>□</sup>	1E14 <sup>□</sup>	G70		
(LAC-4-B)	幹線分岐 ~ SA-5LAC	EM-CET100 <sup>□</sup>	1E14 <sup>□</sup>	G70	G70	
(LAC-5)	屋外キュービクル ~ 4S-1LAC-1	EM-CET100 <sup>□</sup>	1E14 <sup>□</sup>	G70	G70	FEP65
(LAC-6)	屋外キュービクル ~ 4S-2LAC-1	EM-CET150 <sup>□</sup>	1E14 <sup>□</sup>	G82	G82	FEP80
(LAC-7)	屋外キュービクル ~ 4S-3LAC-1	EM-CET150 <sup>□</sup>	1E14 <sup>□</sup>	G82	G82	FEP80
(LAC-8)	屋外キュービクル ~ 4S-4LAC-1	EM-CET150 <sup>□</sup>	1E14 <sup>□</sup>	G82	G82	FEP80
(LAC-9)	屋外キュービクル ~ 4S-1LAC-2・4S-2LAC-2	EM-CET150 <sup>□</sup>			G82	FEP80
(LAC-9-A)	幹線分岐 ~ 4S-1LAC-2	EM-CET 38 <sup>□</sup>	1E5.5 <sup>□</sup>	E51	G42	
(LAC-9-B)	幹線分岐 ~ 4S-2LAC-2	EM-CET 38 <sup>□</sup>	1E5.5 <sup>□</sup>	E51	G42	
(LAC-10)	屋外キュービクル ~ 4S-3LAC-2・4S-4LAC-2	EM-CET100 <sup>□</sup>			G70	FEP65
(LAC-10-A)	幹線分岐 ~ 4S-3LAC-2	EM-CET 22 <sup>□</sup>	1E5.5 <sup>□</sup>	E39	G36	
(LAC-10-B)	幹線分岐 ~ 4S-4LAC-2	EM-CET 22 <sup>□</sup>	1E5.5 <sup>□</sup>	E39	G36	
(IE38)	屋外キュービクル ~ 各種 P, B.		1E38 <sup>□</sup>			電灯幹線用配管内敷設

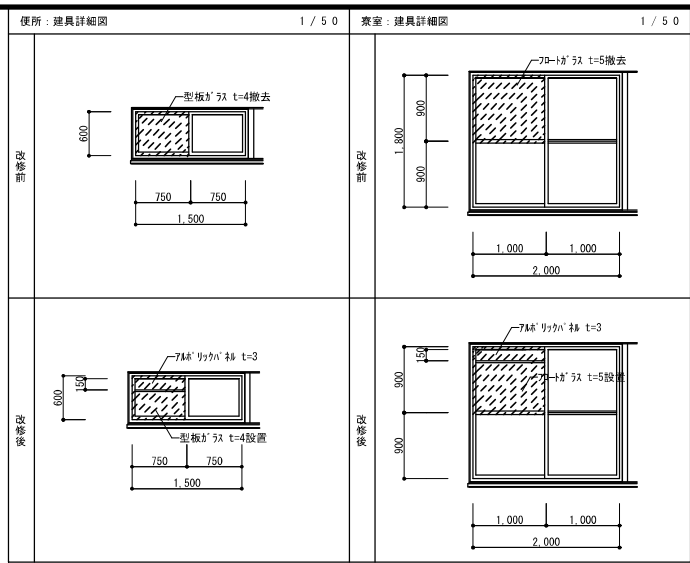


- 特記なき配管記号は下記とする。  
 EEF2, 0-3c (1cアース) 天井内コログアシ配線  
 EEF2, 0-3c (1cアース) (MM1A)
- 凡例  
 (EET) : コンセント 2P 1.5A x 1E 極・E端子付 (H-FI+1900)  
 (MM1A) : (MM1A) コーナーボックス取付  
 (PB.553) : プルボックス S5500 x 500 x 300  
 (PB.553) : プルボックス S5500 x 500 x 300WP-SUS  
 (PB.554) : プルボックス S5500 x 500 x 400WP-SUS  
 (EET) : 既設アルミサッシュにケーブル・冷媒管用 (専用キャップ取付) アルミパネル取付加工  
 (改修範囲) : 建具改修範囲を示す

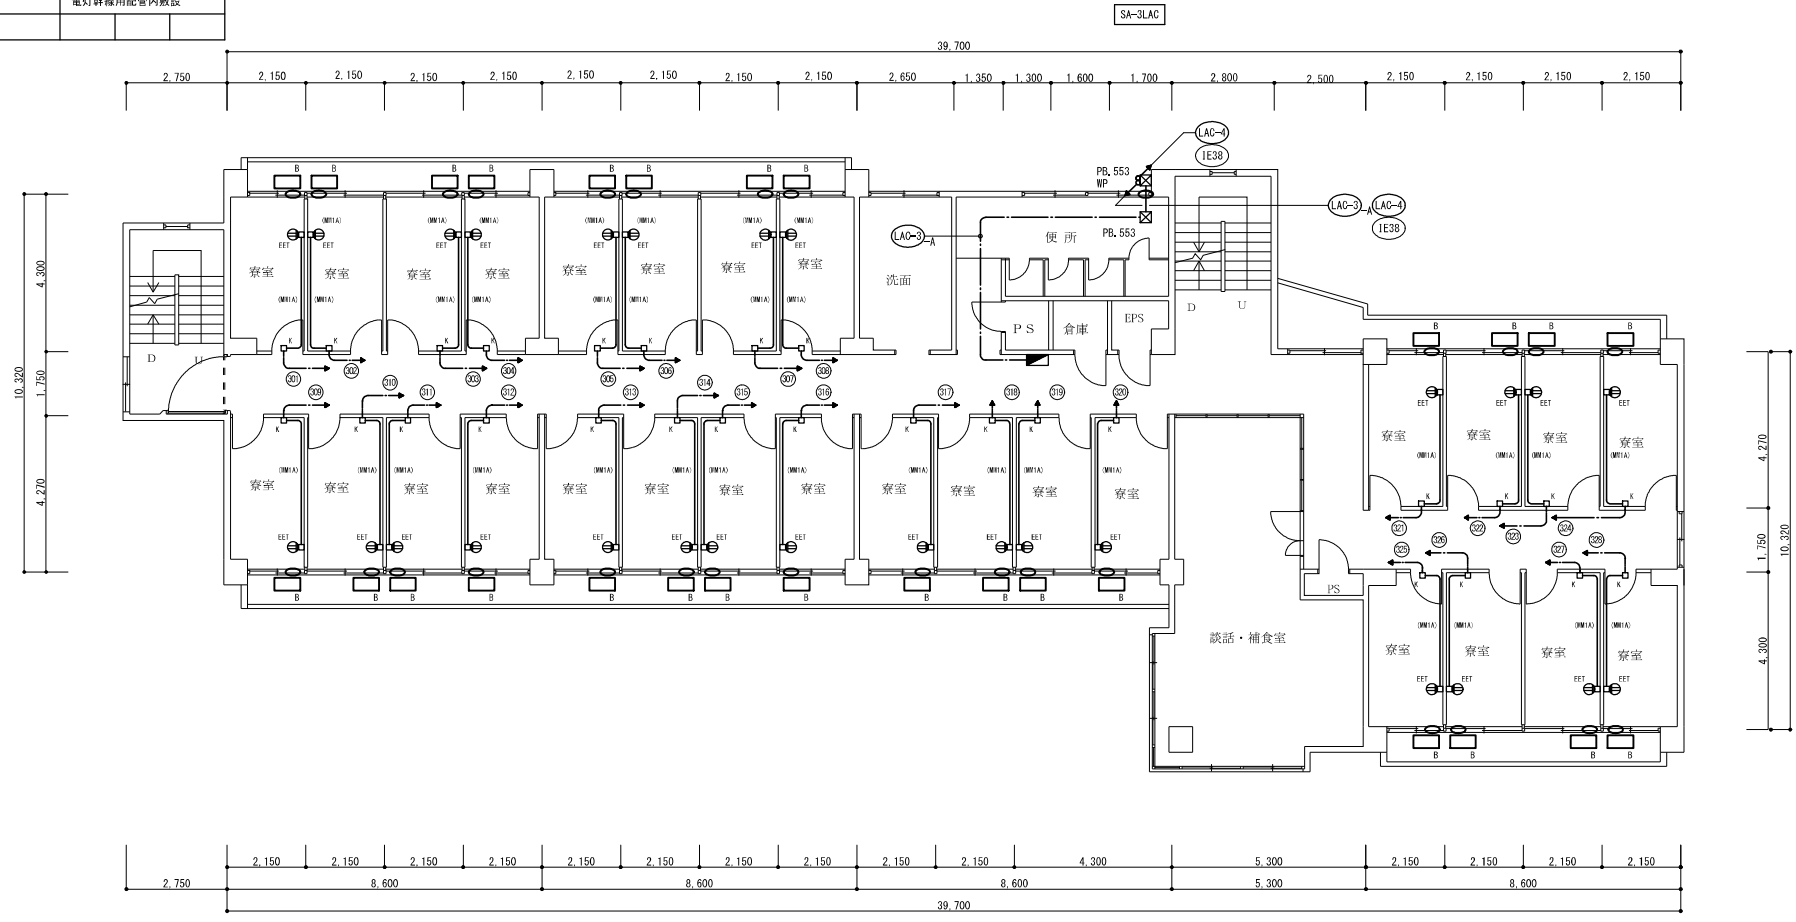


(B)	室外機取付架台 (メーカー標準品 参考型番: NATED)
(B)	形状: 天井吊用
(B)	材質: SPC 溶融亜鉛メッキ仕上
(B)	対応室外機寸法: φ800W x 550H x 300D
(B)	最大積載重量: 50kg以上

青峰寮 A 3階平面図 1/100

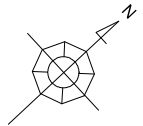


記 事	業務名	鈴鹿工業高等専門学校 青峰寮 A コンセント設備3階平面図				工事名称	鈴鹿工業高等専門学校 青峰寮 A コンセント設備改修その他工事	日付	平成25年7月	総数	12 / 21				
	業務所	株式会社 市川三千男建築設計事務所	名寄市中区平和1丁目15-30 TEL (052) 618-8211 FAX (052) 618-8210 一級建築士 (大抵) 第 85359 号 市川三千男	検印	担当	事務部長	総務課長	課長補佐	施設係長	担当	図面名称	青峰寮 A コンセント設備3階平面図	縮尺	A1 1/100, 1/50 A3 1/200, 1/100	番号

配線リスト						
配線記号	配線経路	配線サイズ	アース線サイズ P, B. 以降	配管(屋内)	配管(屋外)	配管(地中)
(LAC-1)	屋外キュービクル ~ 1S-2LAC	EM-CET150 <sup>D</sup>	1E14 <sup>D</sup>	G82	G82	FEP80
(LAC-2)	屋外キュービクル ~ 1S-3LAC	EM-CET150 <sup>D</sup>	1E14 <sup>D</sup>	G82	G82	FEP80
(LAC-3)	屋外キュービクル ~ SA-1LAC・2LAC・3LAC	EM-CET200 <sup>D</sup>			G92	FEP100
(LAC-3-A)	幹線分岐 ~ SA-1LAC	EM-CET100 <sup>D</sup>	1E5.5 <sup>D</sup>	G70		
(LAC-3-B)	幹線分岐 ~ SA-2LAC	EM-CET100 <sup>D</sup>	1E14 <sup>D</sup>	G70		
(LAC-3-C)	幹線分岐 ~ SA-3LAC	EM-CET100 <sup>D</sup>	1E14 <sup>D</sup>	G70	G70	
(LAC-4)	屋外キュービクル ~ SA-4LAC・5LAC	EM-CET150 <sup>D</sup>			G82	FEP80
(LAC-4-A)	幹線分岐 ~ SA-4LAC	EM-CET100 <sup>D</sup>	1E14 <sup>D</sup>	G70		
(LAC-4-B)	幹線分岐 ~ SA-5LAC	EM-CET100 <sup>D</sup>	1E14 <sup>D</sup>	G70	G70	
(LAC-5)	屋外キュービクル ~ 4S-1LAC-1	EM-CET100 <sup>D</sup>	1E14 <sup>D</sup>	G70	G70	FEP65
(LAC-6)	屋外キュービクル ~ 4S-2LAC-1	EM-CET150 <sup>D</sup>	1E14 <sup>D</sup>	G82	G82	FEP80
(LAC-7)	屋外キュービクル ~ 4S-3LAC-1	EM-CET150 <sup>D</sup>	1E14 <sup>D</sup>	G82	G82	FEP80
(LAC-8)	屋外キュービクル ~ 4S-4LAC-1	EM-CET150 <sup>D</sup>	1E14 <sup>D</sup>	G82	G82	FEP80
(LAC-9)	屋外キュービクル ~ 4S-1LAC-2・4S-2LAC-2	EM-CET150 <sup>D</sup>			G82	FEP80
(LAC-9-A)	幹線分岐 ~ 4S-1LAC-2	EM-CET 38 <sup>D</sup>	1E5.5 <sup>D</sup>	E51	G42	
(LAC-9-B)	幹線分岐 ~ 4S-2LAC-2	EM-CET 38 <sup>D</sup>	1E5.5 <sup>D</sup>	E51	G42	
(LAC-10)	屋外キュービクル ~ 4S-3LAC-2・4S-4LAC-2	EM-CET100 <sup>D</sup>			G70	FEP65
(LAC-10-A)	幹線分岐 ~ 4S-3LAC-2	EM-CET 22 <sup>D</sup>	1E5.5 <sup>D</sup>	E39	G36	
(LAC-10-B)	幹線分岐 ~ 4S-4LAC-2	EM-CET 22 <sup>D</sup>	1E5.5 <sup>D</sup>	E39	G36	
(E38)	屋外キュービクル ~ 各種 P, B.		1E38 <sup>D</sup>			電灯幹線用配管内敷設

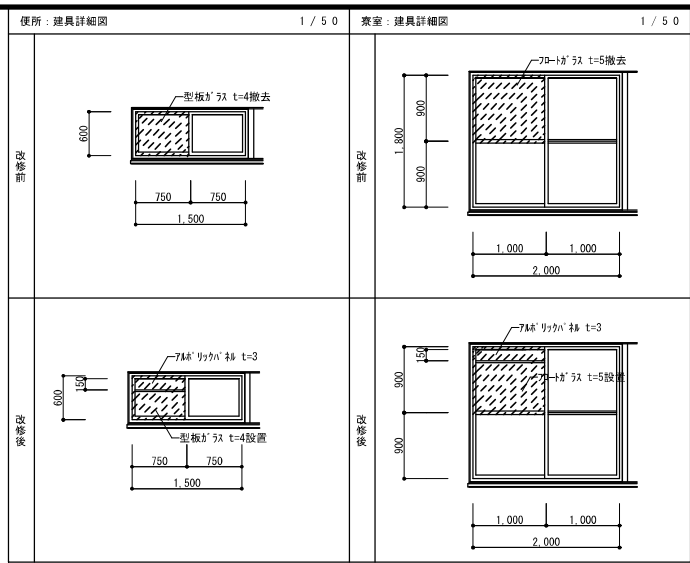


- 特記なき配管記号は下記とする。  
 EEF2, 0-3c (1cアース) 天井内コログアシ配線  
 EEF2, 0-3c (1cアース) (MM1A)
- 凡例  
 (EET) : コンセント 2P 1.5A x 1E 極・E端子付 (H-FI+1900)  
 (MM1A) : (MM1A) コーナーボックス取付  
 PB.553 : プルボックス S5500 x 500 x 300  
 PB.553 : プルボックス S5500 x 500 x 300WP-SUS  
 PB.554 : プルボックス S5500 x 500 x 400WP-SUS  
 (EET) : 既設アルミサッシュにケーブル・冷媒管用 (専用キャップ取付) アルミパネル取付加工  
 [ ] : 建具改修範囲を示す

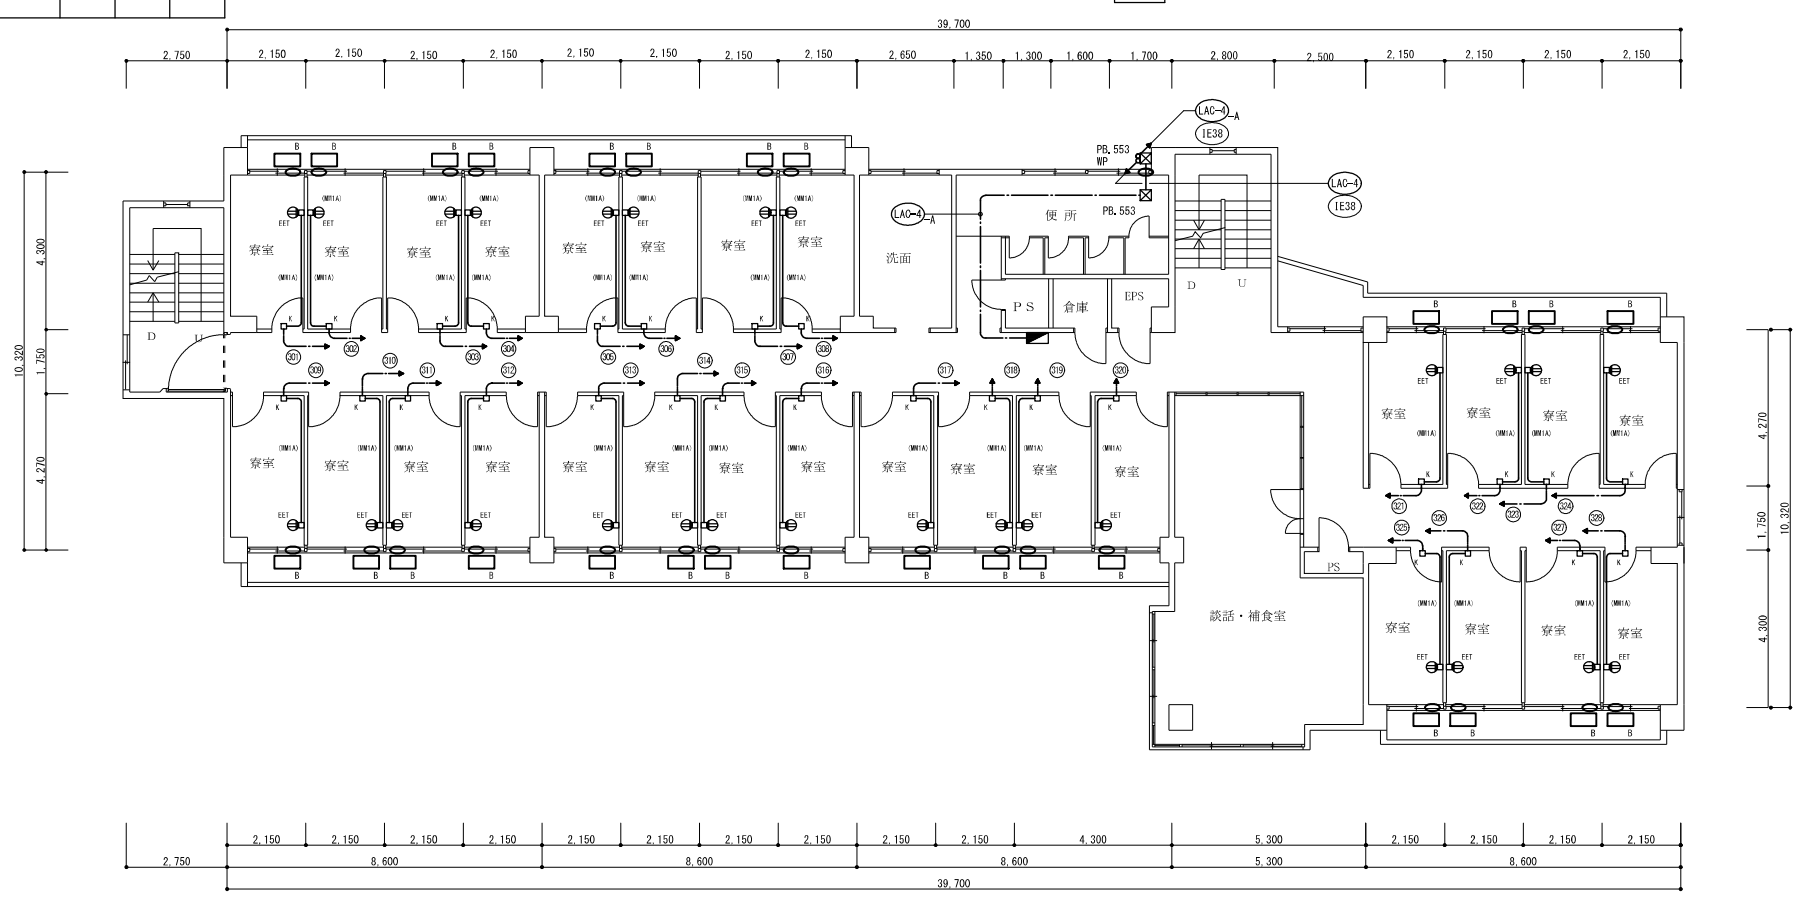


- 室外機取付架台 (メーカー標準品 参考型番: NATED)
- 形状: 天井吊用
- 材質: SPC 溶融亜鉛メッキ仕上
- 対応室外機寸法: φ800W x 550H x 3000
- 最大積載重量: 50kg以上

青峰寮 A 4階平面図 1/100

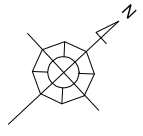


記 事	業務名	鈴鹿工業高等専門学校 青峰寮 A 4階平面図				工事名称	鈴鹿工業高等専門学校 青峰寮 A コンセント設備4階平面図	日付	平成25年7月	総数	13 / 21
	事務所	株式会社 市川三千男建築設計事務所	名古屋市中区平和1丁目15-30 TEL (052) 618-8211 FAX (052) 618-8210 一級建築士 (大抵) 第 85359 号 市川三千男	検印	担当	事務部長	総務課長	課長補佐	施設係長	担当	縮尺 A1 1/100, 1/50 A3 1/200, 1/100


配線リスト						
配線記号	配線経路	配線サイズ	アース線サイズ P, B. 以降	配管(屋内)	配管(屋外)	配管(地中)
(LAC-1)	屋外キュービクル ~ 1S-2LAC	EM-CET150 <sup>□</sup>	1E14 <sup>□</sup>	G82	G82	FEP80
(LAC-2)	屋外キュービクル ~ 1S-3LAC	EM-CET150 <sup>□</sup>	1E14 <sup>□</sup>	G82	G82	FEP80
(LAC-3)	屋外キュービクル ~ SA-1LAC・2LAC・3LAC	EM-CET200 <sup>□</sup>			G92	FEP100
(LAC-3-A)	幹線分岐 ~ SA-1LAC	EM-CET100 <sup>□</sup>	1E5.5 <sup>□</sup>	G70		
(LAC-3-B)	幹線分岐 ~ SA-2LAC	EM-CET100 <sup>□</sup>	1E14 <sup>□</sup>	G70		
(LAC-3-C)	幹線分岐 ~ SA-3LAC	EM-CET100 <sup>□</sup>	1E14 <sup>□</sup>	G70		
(LAC-4)	屋外キュービクル ~ SA-4LAC・5LAC	EM-CET150 <sup>□</sup>			G82	FEP80
(LAC-4-A)	幹線分岐 ~ SA-4LAC	EM-CET100 <sup>□</sup>	1E14 <sup>□</sup>	G70		
(LAC-4-B)	幹線分岐 ~ SA-5LAC	EM-CET100 <sup>□</sup>	1E14 <sup>□</sup>	G70		
(LAC-5)	屋外キュービクル ~ 4S-1LAC-1	EM-CET100 <sup>□</sup>	1E14 <sup>□</sup>	G70	G70	FEP65
(LAC-6)	屋外キュービクル ~ 4S-2LAC-1	EM-CET150 <sup>□</sup>	1E14 <sup>□</sup>	G82	G82	FEP80
(LAC-7)	屋外キュービクル ~ 4S-3LAC-1	EM-CET150 <sup>□</sup>	1E14 <sup>□</sup>	G82	G82	FEP80
(LAC-8)	屋外キュービクル ~ 4S-4LAC-1	EM-CET150 <sup>□</sup>	1E14 <sup>□</sup>	G82	G82	FEP80
(LAC-9)	屋外キュービクル ~ 4S-1LAC-2・4S-2LAC-2	EM-CET150 <sup>□</sup>			G82	FEP80
(LAC-9-A)	幹線分岐 ~ 4S-1LAC-2	EM-CET 38 <sup>□</sup>	1E5.5 <sup>□</sup>	E51	G42	
(LAC-9-B)	幹線分岐 ~ 4S-2LAC-2	EM-CET 38 <sup>□</sup>	1E5.5 <sup>□</sup>	E51	G42	
(LAC-10)	屋外キュービクル ~ 4S-3LAC-2・4S-4LAC-2	EM-CET100 <sup>□</sup>			G70	FEP65
(LAC-10-A)	幹線分岐 ~ 4S-3LAC-2	EM-CET 22 <sup>□</sup>	1E5.5 <sup>□</sup>	E39	G36	
(LAC-10-B)	幹線分岐 ~ 4S-4LAC-2	EM-CET 22 <sup>□</sup>	1E5.5 <sup>□</sup>	E39	G36	
(IE38)	屋外キュービクル ~ 各種 P, B.		1E38 <sup>□</sup>			電灯幹線用配管内敷設

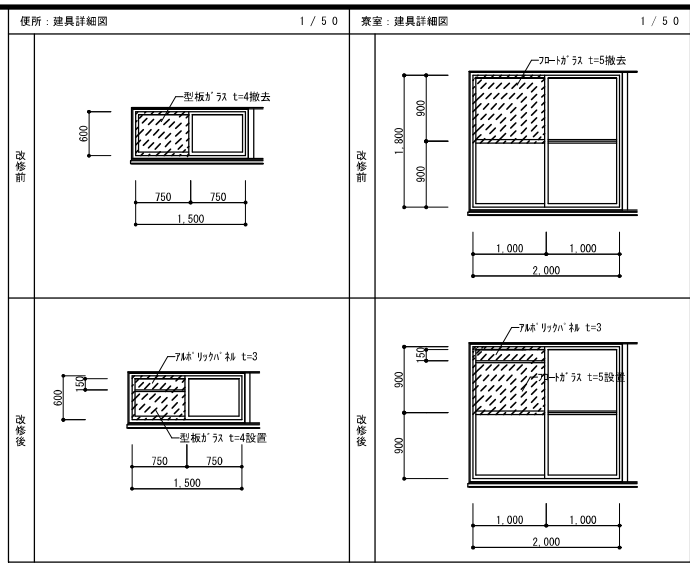

- 特記なき配管記号は下記とする。  
 EEF2, 0-3c (1cアース) 天井内コログシ配線
- 凡例
  - ① EET : コンセント 2P 15A x 1E 極・E端子付(天井埋込)
  - ⊠ PB.553 : プルボックス S5500 x 500 x 300
  - ⊠ PB.553 : プルボックス S5500 x 500 x 300WP-SUS
  - ⊠ PB.554 : プルボックス S5500 x 500 x 400WP-SUS
  - ⊠ : 既設アルミサッシュにケーブル・冷媒管用(専用キャップ取付)アルミパネル取付加工
  - : 建具改修範囲を示す

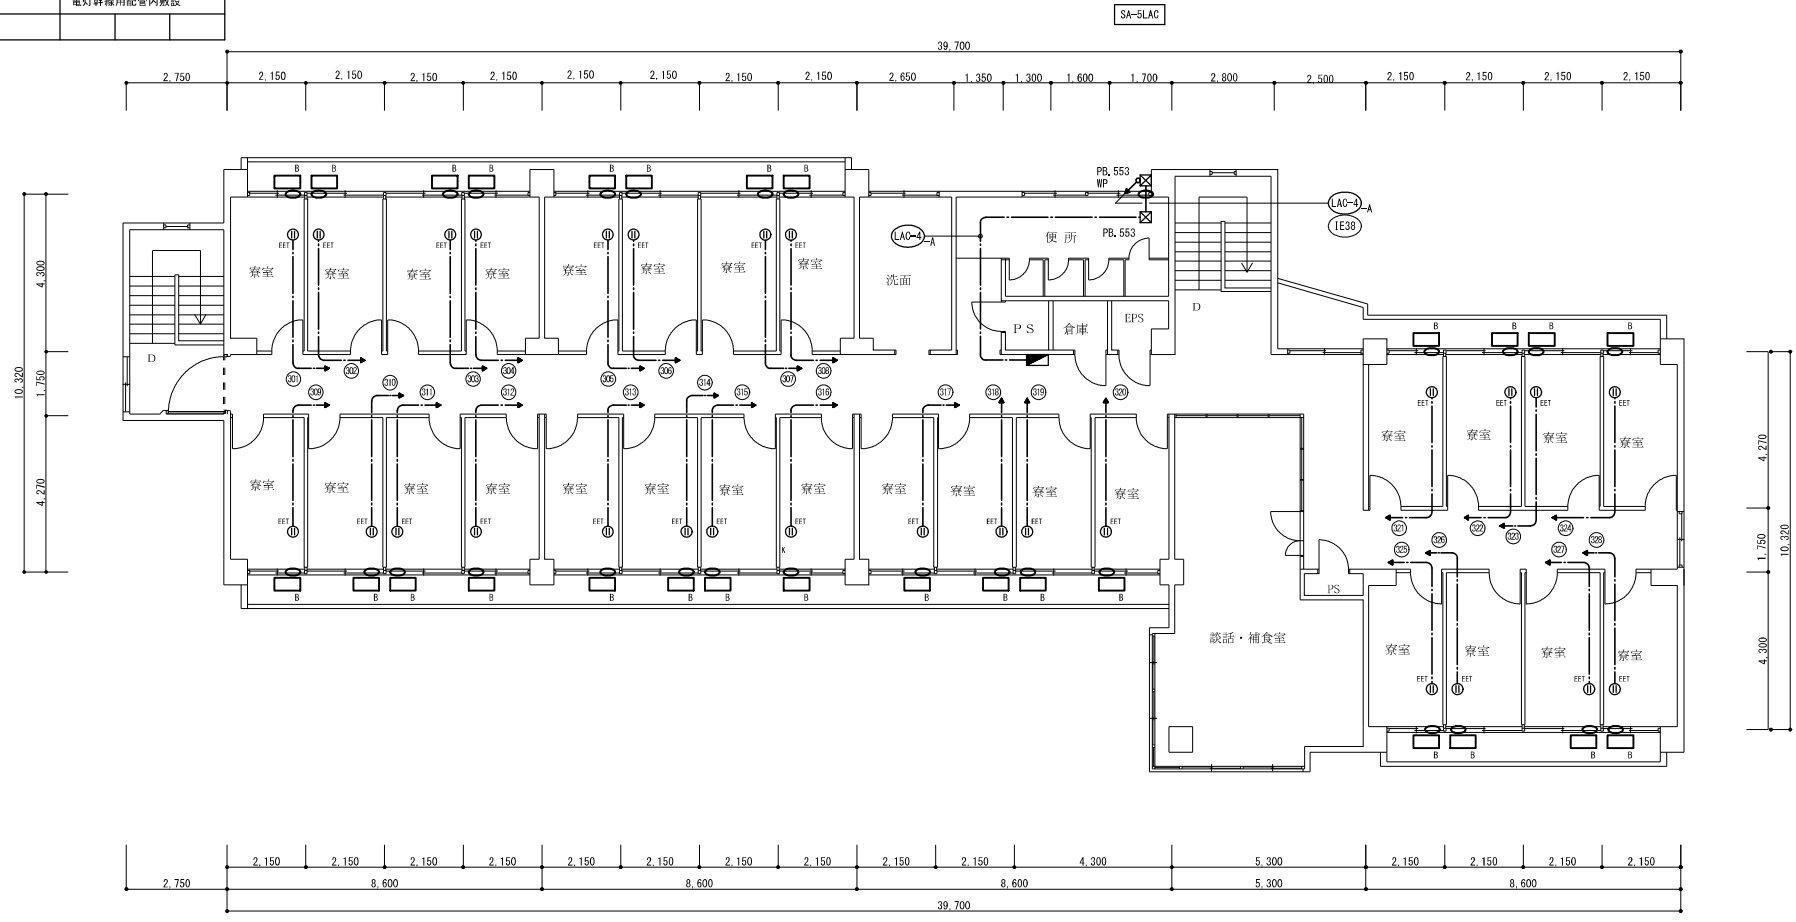

- 室外機取付架台 (メーカー標準品 参考型番: NATED)
- 形状: 天井吊用
- 材質: SPC 滑車兼鉛メッキ仕上
- 対応室外機寸法: φ800W x 550H x 300D
- 最大積載重量: 50kg以上

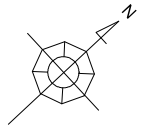




青峰寮 A 5階平面図 1/100

記 事	業務名	鈴鹿工業高等専門学校 鈴鹿工業高等専門学校 学生寮用電源設備等設備設計業務				工事名称	鈴鹿工業高等専門学校 学生寮用電源設備改修その他工事	日付	平成25年7月	総数	14 / 21
	業務所	株式会社 市川三千男建築設計事務所	名古屋市中区平和1丁目15-30 TEL (052) 618-8211 FAX (052) 618-8210	顧問	担当	事務部長	総務課長	課長補佐	施設係長	担当	
	図面名称	青峰寮 A コンセント設備5階平面図				縮尺	A1 1/100, 1/50 A3 1/200, 1/100	番号	E-12		




配線記号	配線経路	配線サイズ	アース線サイズ P.B.以降	配管(屋内)	配管(屋外)	配管(地中)
(LAC-1)	屋外キュービクル ~ 1S-2LAC	EM-CET150 <sup>□</sup>	1E14 <sup>□</sup>	G82	G82	FEP80
(LAC-2)	屋外キュービクル ~ 1S-3LAC	EM-CET150 <sup>□</sup>	1E14 <sup>□</sup>	G82	G82	FEP80
(LAC-3)	屋外キュービクル ~ SA-1LAC・2LAC・3LAC	EM-CET200 <sup>□</sup>			G92	FEP100
(LAC-3-A)	幹線分岐 ~ SA-1LAC	EM-CET100 <sup>□</sup>	1E5.5 <sup>□</sup>	G70		
(LAC-3-B)	幹線分岐 ~ SA-2LAC	EM-CET100 <sup>□</sup>	1E14 <sup>□</sup>	G70		
(LAC-3-C)	幹線分岐 ~ SA-3LAC	EM-CET100 <sup>□</sup>	1E14 <sup>□</sup>	G70	G70	
(LAC-4)	屋外キュービクル ~ SA-4LAC・5LAC	EM-CET150 <sup>□</sup>			G82	FEP80
(LAC-4-A)	幹線分岐 ~ SA-1LAC	EM-CET100 <sup>□</sup>	1E14 <sup>□</sup>	G70		
(LAC-4-B)	幹線分岐 ~ SA-2LAC	EM-CET100 <sup>□</sup>	1E14 <sup>□</sup>	G70	G70	
(LAC-5)	屋外キュービクル ~ 4S-1LAC-1	EM-CET100 <sup>□</sup>	1E14 <sup>□</sup>	G70	G70	FEP65
(LAC-6)	屋外キュービクル ~ 4S-2LAC-1	EM-CET150 <sup>□</sup>	1E14 <sup>□</sup>	G82	G82	FEP80
(LAC-7)	屋外キュービクル ~ 4S-3LAC-1	EM-CET150 <sup>□</sup>	1E14 <sup>□</sup>	G82	G82	FEP80
(LAC-8)	屋外キュービクル ~ 4S-4LAC-1	EM-CET150 <sup>□</sup>	1E14 <sup>□</sup>	G82	G82	FEP80
(LAC-9)	屋外キュービクル ~ 4S-1LAC-2・4S-2LAC-2	EM-CET150 <sup>□</sup>			G82	FEP80
(LAC-9-A)	幹線分岐 ~ 4S-1LAC-2	EM-CET 38 <sup>□</sup>	1E5.5 <sup>□</sup>	E51	G42	
(LAC-9-B)	幹線分岐 ~ 4S-2LAC-2	EM-CET 38 <sup>□</sup>	1E5.5 <sup>□</sup>	E51	G42	
(LAC-10)	屋外キュービクル ~ 4S-3LAC-2・4S-4LAC-2	EM-CET100 <sup>□</sup>			G70	FEP65
(LAC-10-A)	幹線分岐 ~ 4S-3LAC-2	EM-CET 22 <sup>□</sup>	1E5.5 <sup>□</sup>	E39	G36	
(LAC-10-B)	幹線分岐 ~ 4S-4LAC-2	EM-CET 22 <sup>□</sup>	1E5.5 <sup>□</sup>	E39	G36	
(E38)	屋外キュービクル ~ 各種 P.B.		1E38 <sup>□</sup>			電灯幹線用配管内敷設

- 特記なき配管配線は下記とする。  
—— EEF2.0-3c(1cアース) 天井内コログシ配線
- 凡例
  - ① : コンセント2P15A×1E種・E端子付(天井埋込)
  - PR.322 : プルボックス SS300×300×200
  - PR.442 : プルボックス SS400×400×200
  - PR.443 : プルボックス SS400×400×300NF-SUS
  - PR.353 : プルボックス SS500×500×300NF-SUS
  - PR.354 : プルボックス SS500×500×400NF-SUS
  - 既設アルミサッシにケーブル・冷媒管用(専用キャップ取付)アルミパネル取付加工
  - 建築改修範囲を示す

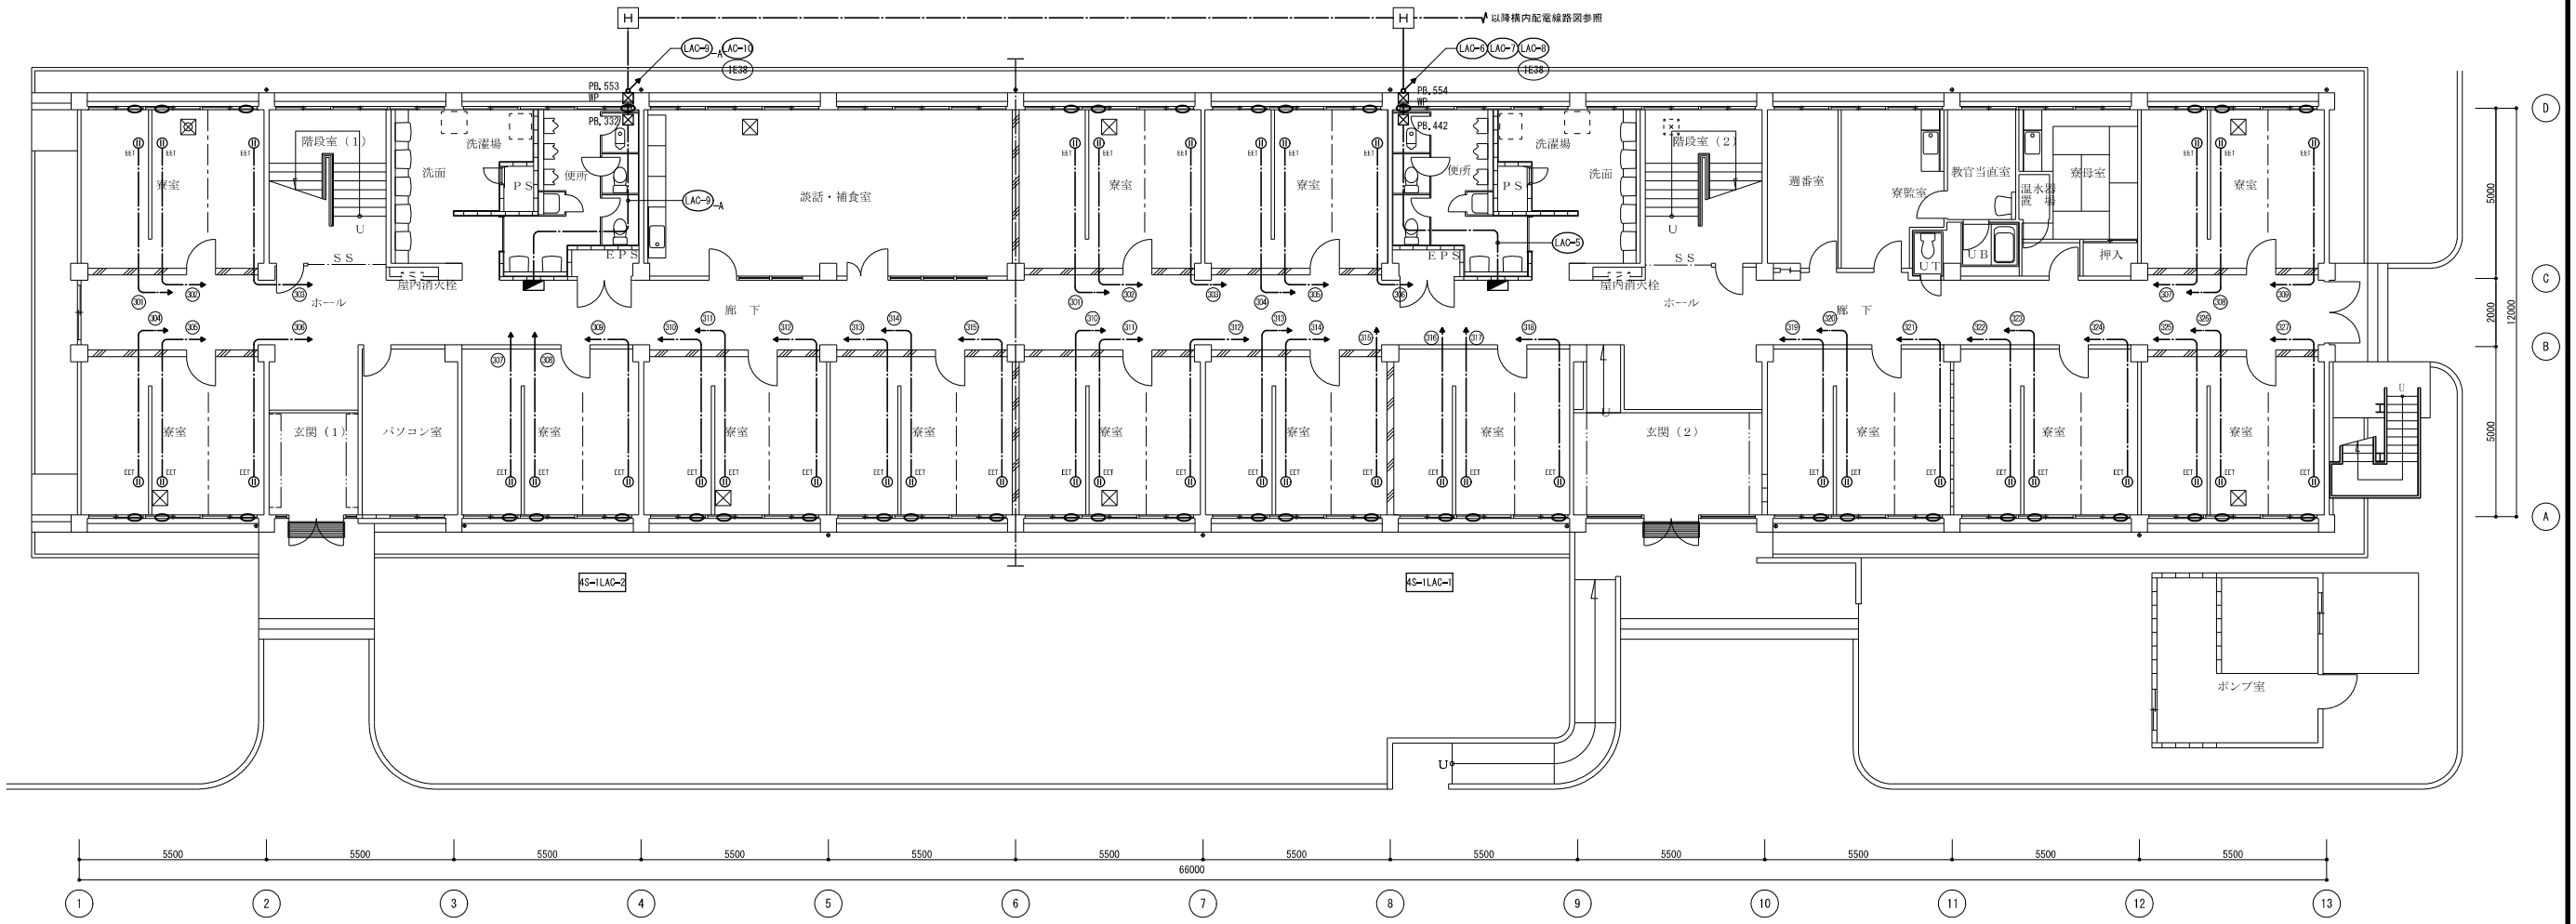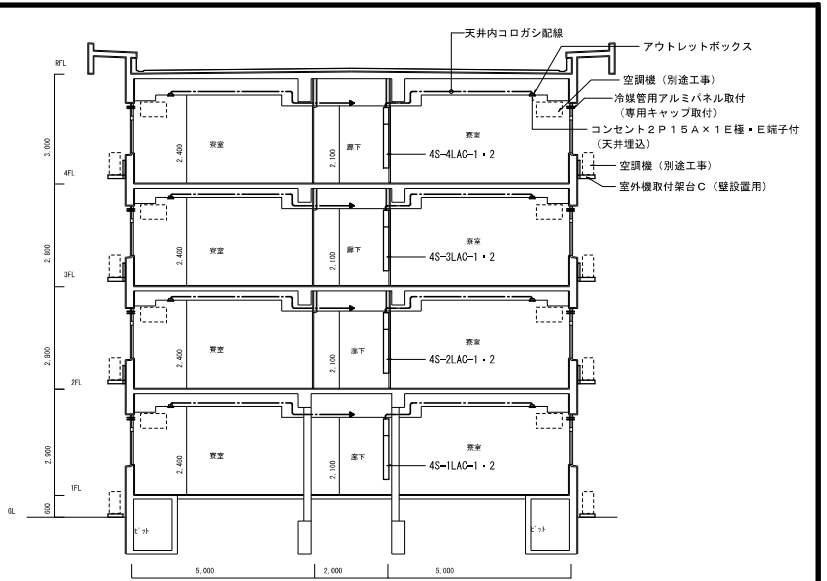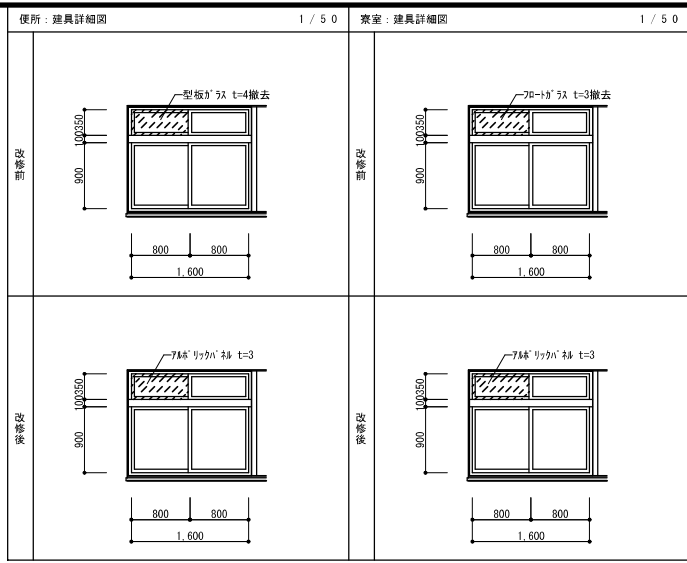

第4青峰寮 1階平面図 1/100


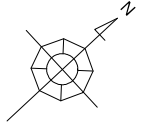


記 事	業務名	鈴鹿工業高等専門学校 鈴鹿工業高等専門学校学生寄宿舎エアコン電源設備等設備設計業務				工事名称	鈴鹿工業高等専門学校学生寄宿舎エアコン電源設備改修その他工事	日付	平成25年7月	総数	15 / 21
	株式会社	市川三千男建築設計事務所	名古屋市中区平和1丁目15-30 TEL(052)618-6211 FAX(052)618-6210 一級建築士(大抵) 第85359号 市川三千男	検印	担当	事務部長	総務課長	課長補佐	施設係長	担 当	
	図面名称	第4青峰寮 コンセント設備1階平面図				縮尺	A1 1/100, 1/50 A3 1/200, 1/100	番号	E-13		

配線記号	配線経路	配線サイズ	アース線サイズ P, B. 以降	配管(屋内)	配管(屋外)	配管(地中)
(LAC-1)	屋外キュービクル ~ 1S-2LAC	EM-CET150 <sup>D</sup>	1E14 <sup>D</sup>	φ82	φ82	FEP80
(LAC-2)	屋外キュービクル ~ 1S-3LAC	EM-CET150 <sup>D</sup>	1E14 <sup>D</sup>	φ82	φ82	FEP80
(LAC-3)	屋外キュービクル ~ SA-1LAC・2LAC・3LAC	EM-CET200 <sup>D</sup>			φ92	FEP100
(LAC-3-A)	幹線分岐 ~ SA-1LAC	EM-CET100 <sup>D</sup>	1E5.5 <sup>D</sup>	φ70		
(LAC-3-B)	幹線分岐 ~ SA-2LAC	EM-CET100 <sup>D</sup>	1E14 <sup>D</sup>	φ70		
(LAC-3-C)	幹線分岐 ~ SA-3LAC	EM-CET100 <sup>D</sup>	1E14 <sup>D</sup>	φ70	φ70	
(LAC-4)	屋外キュービクル ~ SA-4LAC・5LAC	EM-CET150 <sup>D</sup>			φ82	FEP80
(LAC-4-A)	幹線分岐 ~ SA-4LAC	EM-CET100 <sup>D</sup>	1E14 <sup>D</sup>	φ70		
(LAC-4-B)	幹線分岐 ~ SA-5LAC	EM-CET100 <sup>D</sup>	1E14 <sup>D</sup>	φ70	φ70	
(LAC-5)	屋外キュービクル ~ 4S-1LAC-1	EM-CET100 <sup>D</sup>	1E14 <sup>D</sup>	φ70	φ70	FEP65
(LAC-6)	屋外キュービクル ~ 4S-2LAC-1	EM-CET150 <sup>D</sup>	1E14 <sup>D</sup>	φ82	φ82	FEP80
(LAC-7)	屋外キュービクル ~ 4S-3LAC-1	EM-CET150 <sup>D</sup>	1E14 <sup>D</sup>	φ82	φ82	FEP80
(LAC-8)	屋外キュービクル ~ 4S-4LAC-1	EM-CET150 <sup>D</sup>	1E14 <sup>D</sup>	φ82	φ82	FEP80
(LAC-9)	屋外キュービクル ~ 4S-1LAC-2・4S-2LAC-2	EM-CET150 <sup>D</sup>			φ82	FEP80
(LAC-9-A)	幹線分岐 ~ 4S-1LAC-2	EM-CET 3φ <sup>D</sup>	1E5.5 <sup>D</sup>	E51	G42	
(LAC-9-B)	幹線分岐 ~ 4S-2LAC-2	EM-CET 3φ <sup>D</sup>	1E5.5 <sup>D</sup>	E51	G42	
(LAC-10)	屋外キュービクル ~ 4S-3LAC-2・4S-4LAC-2	EM-CET100 <sup>D</sup>			φ70	FEP65
(LAC-10-A)	幹線分岐 ~ 4S-3LAC-2	EM-CET 22 <sup>D</sup>	1E5.5 <sup>D</sup>	E39	G36	
(LAC-10-B)	幹線分岐 ~ 4S-4LAC-2	EM-CET 22 <sup>D</sup>	1E5.5 <sup>D</sup>	E39	G36	
(IE38)	屋外キュービクル ~ 各種 P, B.		1E38 <sup>D</sup>			電灯幹線用配管内敷設

- 特記なき配管配線は下記とする。  
 — EEF2.0-3c(1cアース) 天井内コログシ配線
- 凡例
  - ① : コンセント2P15A×1E種・E端子付(天井埋込)
  - PB.332 : プルボックス SS300×300×200
  - PB.442 : プルボックス SS400×400×200
  - PB.443 : プルボックス SS400×400×300NF-SUS
  - PB.553 : プルボックス SS500×500×300NF-SUS
  - PB.554 : プルボックス SS500×500×400NF-SUS
  - 既設アルミサッシにケーブル・冷媒管用(専用キャップ取付)アルミパネル取付加工
  - 〰️ : 器具改修範囲を示す

室外機取付架台 (メーカー標準品 参考型番: NAKB7D)  
 形状: 壁設置用  
 材質: SPC 溶融亜鉛メッキ仕上  
 対応室外機寸法: φ800W×550H×3000  
 最大積載重量: 50kg以上

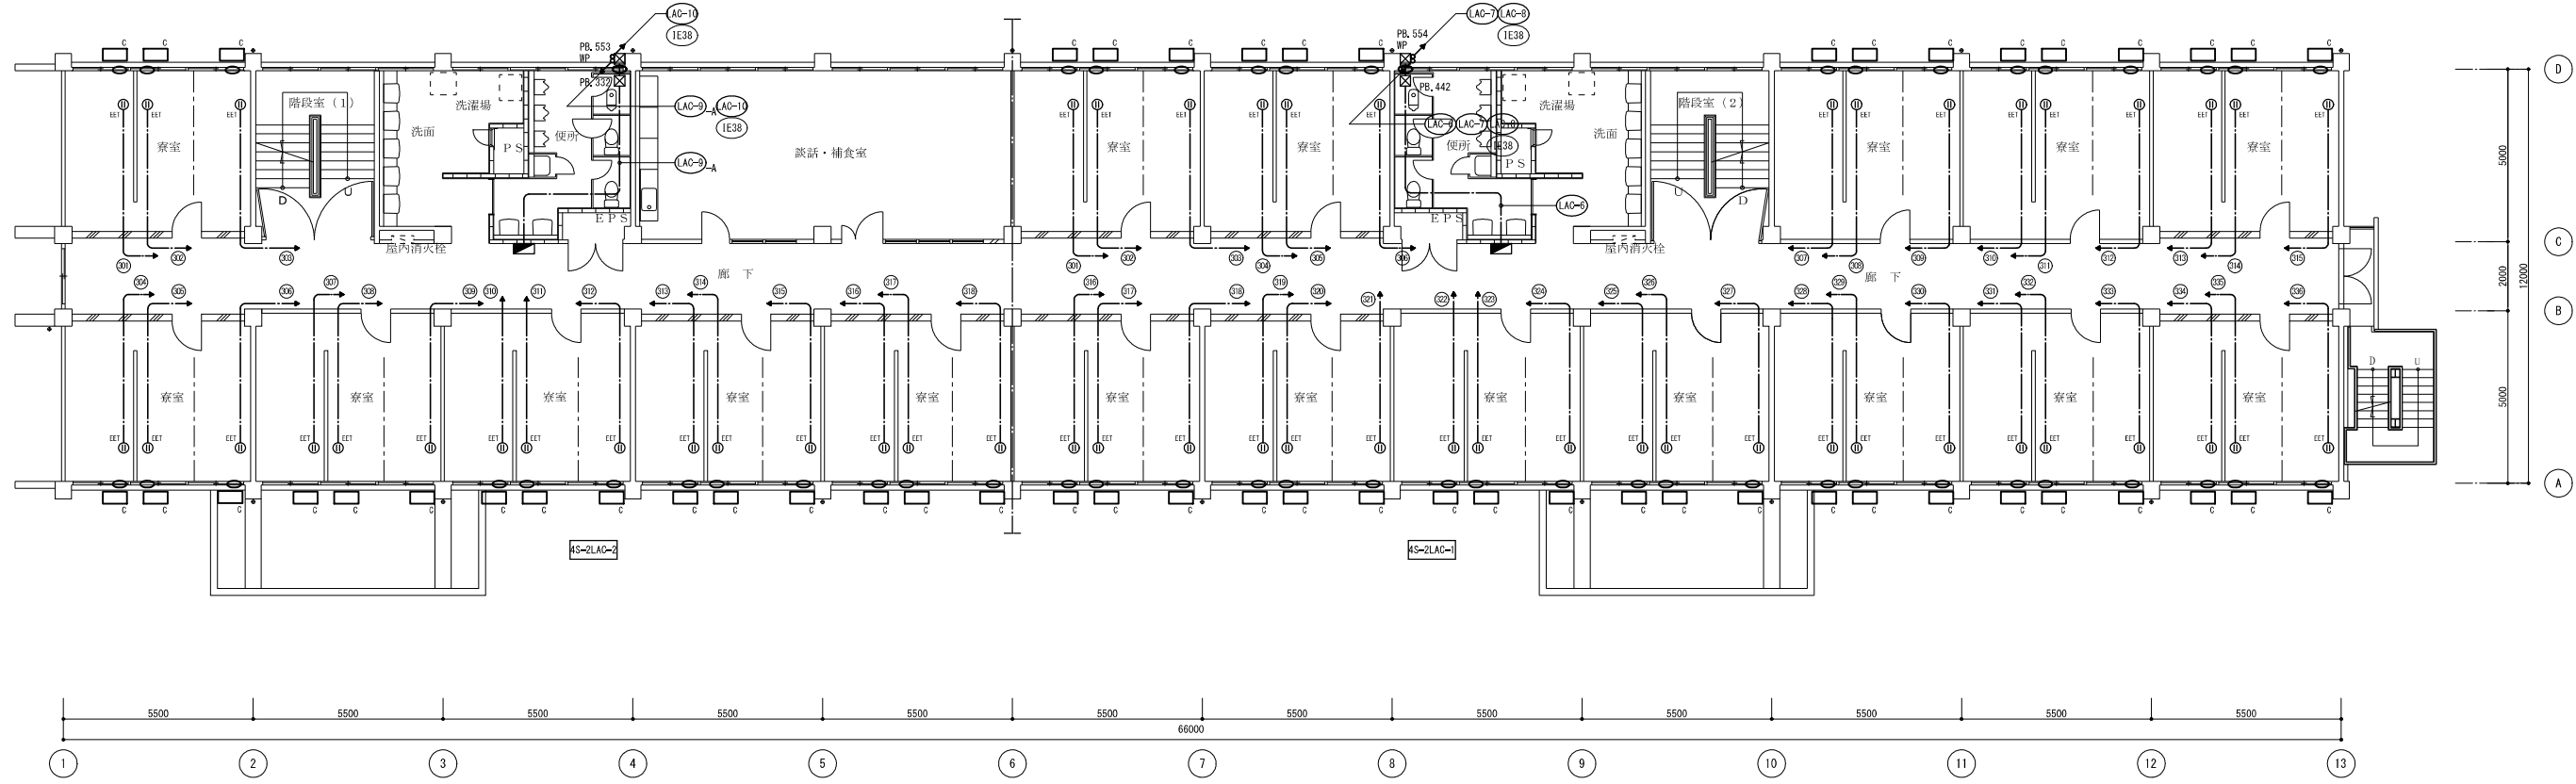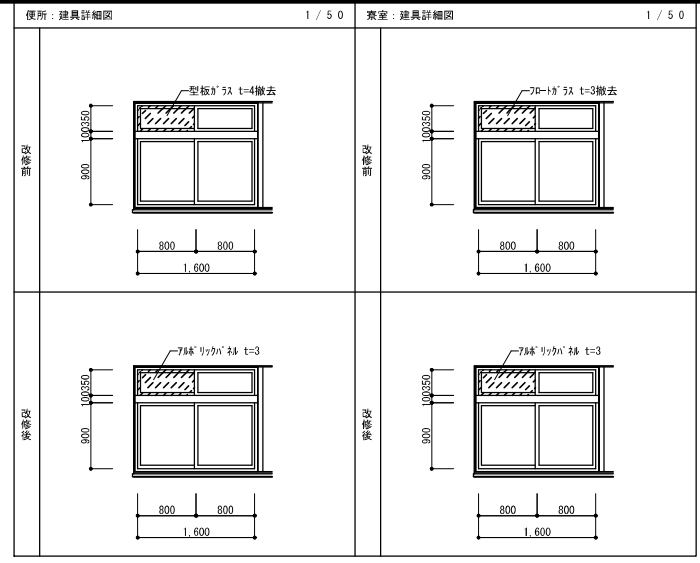

第4青峰寮 2階平面図 1/100

記 事	業務名	鈴鹿工業高専学生寄宿舎エアコン電源設備等設備設計業務				鈴鹿工業高等専門学校	工事名称	鈴鹿工業高専学生寄宿舎エアコン電源設備改修その他工事	日付	平成25年7月	総数	16 / 21		
	株式会社	市川三千男建築設計事務所	名古屋市中区平和1丁目15-30 TEL:052-618-6211 FAX:052-618-6210	顧問	担当	事務部長	総務課長	課長補佐	施設係長	担当	図面名称	第4青峰寮 コンセント設備2階平面図		
			一級建築士(大抵) 第5359号 市川三千男								縮尺	A1 1/100, 1/50 A3 1/200, 1/100	番号	E-14

配線記号	配線経路	配線サイズ	アース線サイズ P.B.以降	配管(屋内)	配管(屋外)	配管(地中)
(LAC-1)	屋外キュービクル ~ 1S-2LAC	EM-CET150 <sup>□</sup>	1E14 <sup>□</sup>	G82	G82	FEP80
(LAC-2)	屋外キュービクル ~ 1S-3LAC	EM-CET150 <sup>□</sup>	1E14 <sup>□</sup>	G82	G82	FEP80
(LAC-3)	屋外キュービクル ~ SA-1LAC・2LAC・3LAC	EM-CET200 <sup>□</sup>			G92	FEP100
(LAC-3) <sub>A</sub>	幹線分岐 ~ SA-1LAC	EM-CET100 <sup>□</sup>	1E5.5 <sup>□</sup>	G70		
(LAC-3) <sub>A</sub>	幹線分岐 ~ SA-2LAC	EM-CET100 <sup>□</sup>	1E14 <sup>□</sup>	G70		
(LAC-3) <sub>A</sub>	幹線分岐 ~ SA-3LAC	EM-CET100 <sup>□</sup>	1E14 <sup>□</sup>	G70	G70	
(LAC-4)	屋外キュービクル ~ SA-4LAC・5LAC	EM-CET150 <sup>□</sup>			G82	FEP80
(LAC-4) <sub>A</sub>	幹線分岐 ~ SA-4LAC	EM-CET100 <sup>□</sup>	1E14 <sup>□</sup>	G70		
(LAC-4) <sub>A</sub>	幹線分岐 ~ SA-5LAC	EM-CET100 <sup>□</sup>	1E14 <sup>□</sup>	G70	G70	
(LAC-5)	屋外キュービクル ~ 4S-1LAC-1	EM-CET100 <sup>□</sup>	1E14 <sup>□</sup>	G70	G70	FEP65
(LAC-6)	屋外キュービクル ~ 4S-2LAC-1	EM-CET150 <sup>□</sup>	1E14 <sup>□</sup>	G82	G82	FEP80
(LAC-7)	屋外キュービクル ~ 4S-3LAC-1	EM-CET150 <sup>□</sup>	1E14 <sup>□</sup>	G82	G82	FEP80
(LAC-8)	屋外キュービクル ~ 4S-4LAC-1	EM-CET150 <sup>□</sup>	1E14 <sup>□</sup>	G82	G82	FEP80
(LAC-9)	屋外キュービクル ~ 4S-1LAC-2・4S-2LAC-2	EM-CET150 <sup>□</sup>			G82	FEP80
(LAC-9) <sub>A</sub>	幹線分岐 ~ 4S-1LAC-2	EM-CET 38 <sup>□</sup>	1E5.5 <sup>□</sup>	E51	G42	
(LAC-9) <sub>A</sub>	幹線分岐 ~ 4S-2LAC-2	EM-CET 38 <sup>□</sup>	1E5.5 <sup>□</sup>	E51	G42	
(LAC-10)	屋外キュービクル ~ 4S-3LAC-2・4S-4LAC-2	EM-CET100 <sup>□</sup>			G70	FEP65
(LAC-10) <sub>A</sub>	幹線分岐 ~ 4S-3LAC-2	EM-CET 22 <sup>□</sup>	1E5.5 <sup>□</sup>	E39	G36	
(LAC-10) <sub>A</sub>	幹線分岐 ~ 4S-4LAC-2	EM-CET 22 <sup>□</sup>	1E5.5 <sup>□</sup>	E39	G36	
(IE38)	屋外キュービクル ~ 各種 P.B.		1E38 <sup>□</sup>			電灯幹線用配管内敷設

1. 特記なき配管配線は下記とする。
- EEF2.0-3c(1cアース) 天井内コログアシ配線
2. 凡例
- ① : コンセント2P15A×1E種・E端子付(天井埋込)
  - PB.332 : プルボックス SS300×300×200
  - PB.442 : プルボックス SS400×400×200
  - PB.443 : プルボックス SS400×400×300NF-SUS
  - PB.553 : プルボックス SS500×500×300NF-SUS
  - PB.554 : プルボックス SS500×500×400NF-SUS
  - 既設アルミサッシにケーブル・冷媒管用(専用キャップ取付)
  - アルミパネル取付加工
  - 修繕改修範囲を示す



室外機取付架台 (メーカー標準品 参考型番: NAKB7D)

形状: 壁設置用


材質: SPC 溶融亜鉛メッキ仕上

対応室外機寸法: 幅800W×550H×300D

最大積載重量: 50kg以上

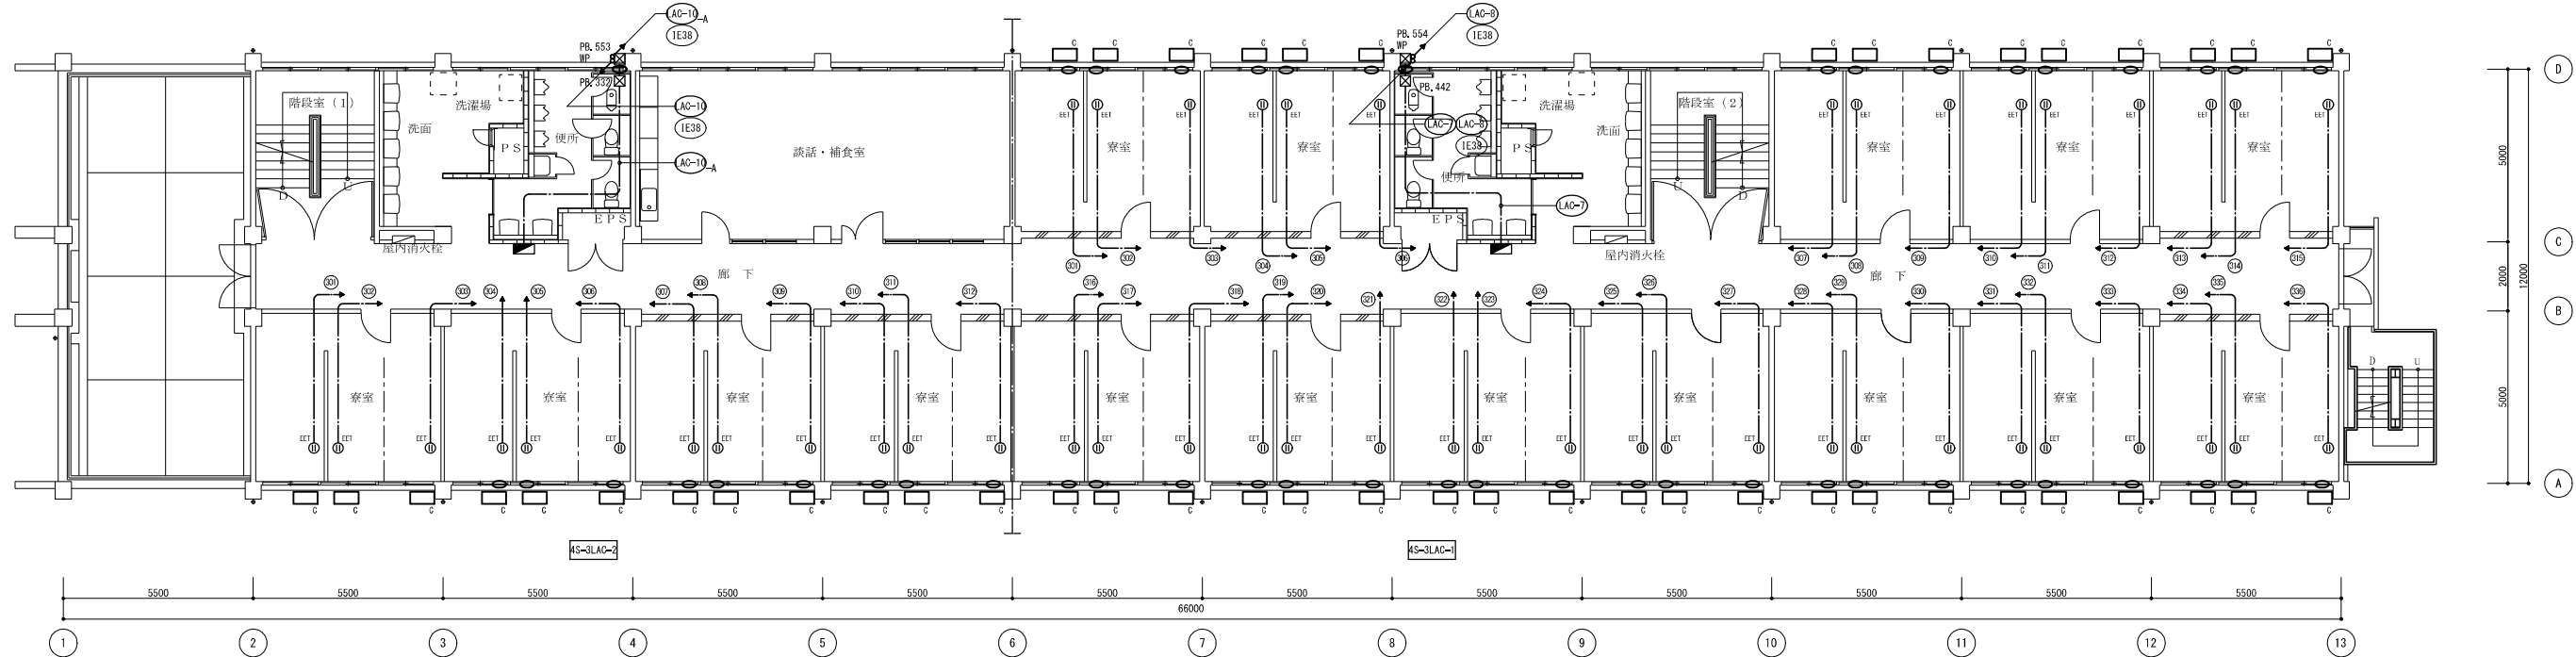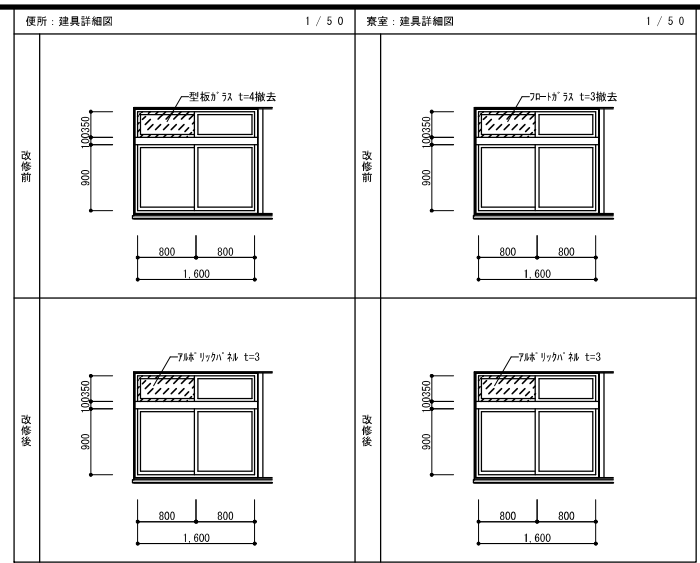

第4青峰寮 3階平面図 1/100

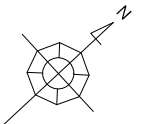

記 事	業務名	鈴鹿工業高専学生寄宿舎エアコン電源設備等設備設計業務				鈴鹿工業高等専門学校	工事名称	鈴鹿工業高専学生寄宿舎エアコン電源設備改修その他工事	日付	平成25年7月	総数	17/21		
	株式会社	市川三千男建築設計事務所	名古屋市中区平和1丁目15-30 TEL(052)618-6211 FAX(052)618-6210	検印	担当	事務部長	総務課長	課長補佐	施設係長	担当	図面名称	第4青峰寮 コンセント設備3階平面図		
											縮尺	A1 1/100, 1/50 A3 1/200, 1/100	番号	E-15



配線記号	配線経路	配線サイズ	アース線サイズ P.B.以降	配管(屋内)	配管(屋外)	配管(地中)
(LAC-1)	屋外キュービクル ~ 1S-2LAC	EM-CET150 <sup>□</sup>	1E14 <sup>□</sup>	G82	G82	FEP80
(LAC-2)	屋外キュービクル ~ 1S-3LAC	EM-CET150 <sup>□</sup>	1E14 <sup>□</sup>	G82	G82	FEP80
(LAC-3)	屋外キュービクル ~ SA-1LAC・2LAC・3LAC	EM-CET200 <sup>□</sup>			G92	FEP100
(LAC-3-A)	幹線分岐 ~ SA-1LAC	EM-CET100 <sup>□</sup>	1E5.5 <sup>□</sup>	G70		
(LAC-3-B)	幹線分岐 ~ SA-2LAC	EM-CET100 <sup>□</sup>	1E14 <sup>□</sup>	G70		
(LAC-3-C)	幹線分岐 ~ SA-3LAC	EM-CET100 <sup>□</sup>	1E14 <sup>□</sup>	G70	G70	
(LAC-4)	屋外キュービクル ~ SA-4LAC・5LAC	EM-CET150 <sup>□</sup>			G82	FEP80
(LAC-4-A)	幹線分岐 ~ SA-4LAC	EM-CET100 <sup>□</sup>	1E14 <sup>□</sup>	G70		
(LAC-4-B)	幹線分岐 ~ SA-5LAC	EM-CET100 <sup>□</sup>	1E14 <sup>□</sup>	G70	G70	
(LAC-5)	屋外キュービクル ~ 4S-1LAC-1	EM-CET100 <sup>□</sup>	1E14 <sup>□</sup>	G70	G70	FEP65
(LAC-6)	屋外キュービクル ~ 4S-2LAC-1	EM-CET150 <sup>□</sup>	1E14 <sup>□</sup>	G82	G82	FEP80
(LAC-7)	屋外キュービクル ~ 4S-3LAC-1	EM-CET150 <sup>□</sup>	1E14 <sup>□</sup>	G82	G82	FEP80
(LAC-8)	屋外キュービクル ~ 4S-4LAC-1	EM-CET150 <sup>□</sup>	1E14 <sup>□</sup>	G82	G82	FEP80
(LAC-9)	屋外キュービクル ~ 4S-1LAC-2・4S-2LAC-2	EM-CET150 <sup>□</sup>			G82	FEP80
(LAC-9-A)	幹線分岐 ~ 4S-1LAC-2	EM-CET 38 <sup>□</sup>	1E5.5 <sup>□</sup>	E51	G42	
(LAC-9-B)	幹線分岐 ~ 4S-2LAC-2	EM-CET 38 <sup>□</sup>	1E5.5 <sup>□</sup>	E51	G42	
(LAC-10)	屋外キュービクル ~ 4S-3LAC-2・4S-4LAC-2	EM-CET100 <sup>□</sup>			G70	FEP65
(LAC-10-A)	幹線分岐 ~ 4S-3LAC-2	EM-CET 22 <sup>□</sup>	1E5.5 <sup>□</sup>	E39	G36	
(LAC-10-B)	幹線分岐 ~ 4S-4LAC-2	EM-CET 22 <sup>□</sup>	1E5.5 <sup>□</sup>	E39	G36	
(E38)	屋外キュービクル ~ 各種 P.B.		1E38 <sup>□</sup>			電灯幹線用配管内敷設

1. 特記なき配管配線は下記とする。
- EEF2.0-3c(1cアース) 天井内コログアシ配線
2. 凡例
- ① : コンセント2P15A×1E種・E端子付(天井埋込)
  - ☒ PB.332 : プルボックス SS300×300×200
  - ☒ PB.442 : プルボックス SS400×400×200
  - ☒ PB.443 : プルボックス SS400×400×300NF-SUS
  - ☒ PB.353 : プルボックス SS500×500×300NF-SUS
  - ☒ PB.354 : プルボックス SS500×500×400NF-SUS
  - ☒ : 既設アルミサッシにケーブル・冷媒管用(専用キャップ取付)
  - ☒ : アルミパネル取付加工
  - ▨ : 雑具改修範囲を示す



室外機取付架台 (メーカー標準品 参考型番: NAKB7D)

形状: 壁設置用

材質: SPC 溶融亜鉛メッキ仕上


対応室外機寸法: 幅800W×550H×300D

最大積載重量: 50kg以上

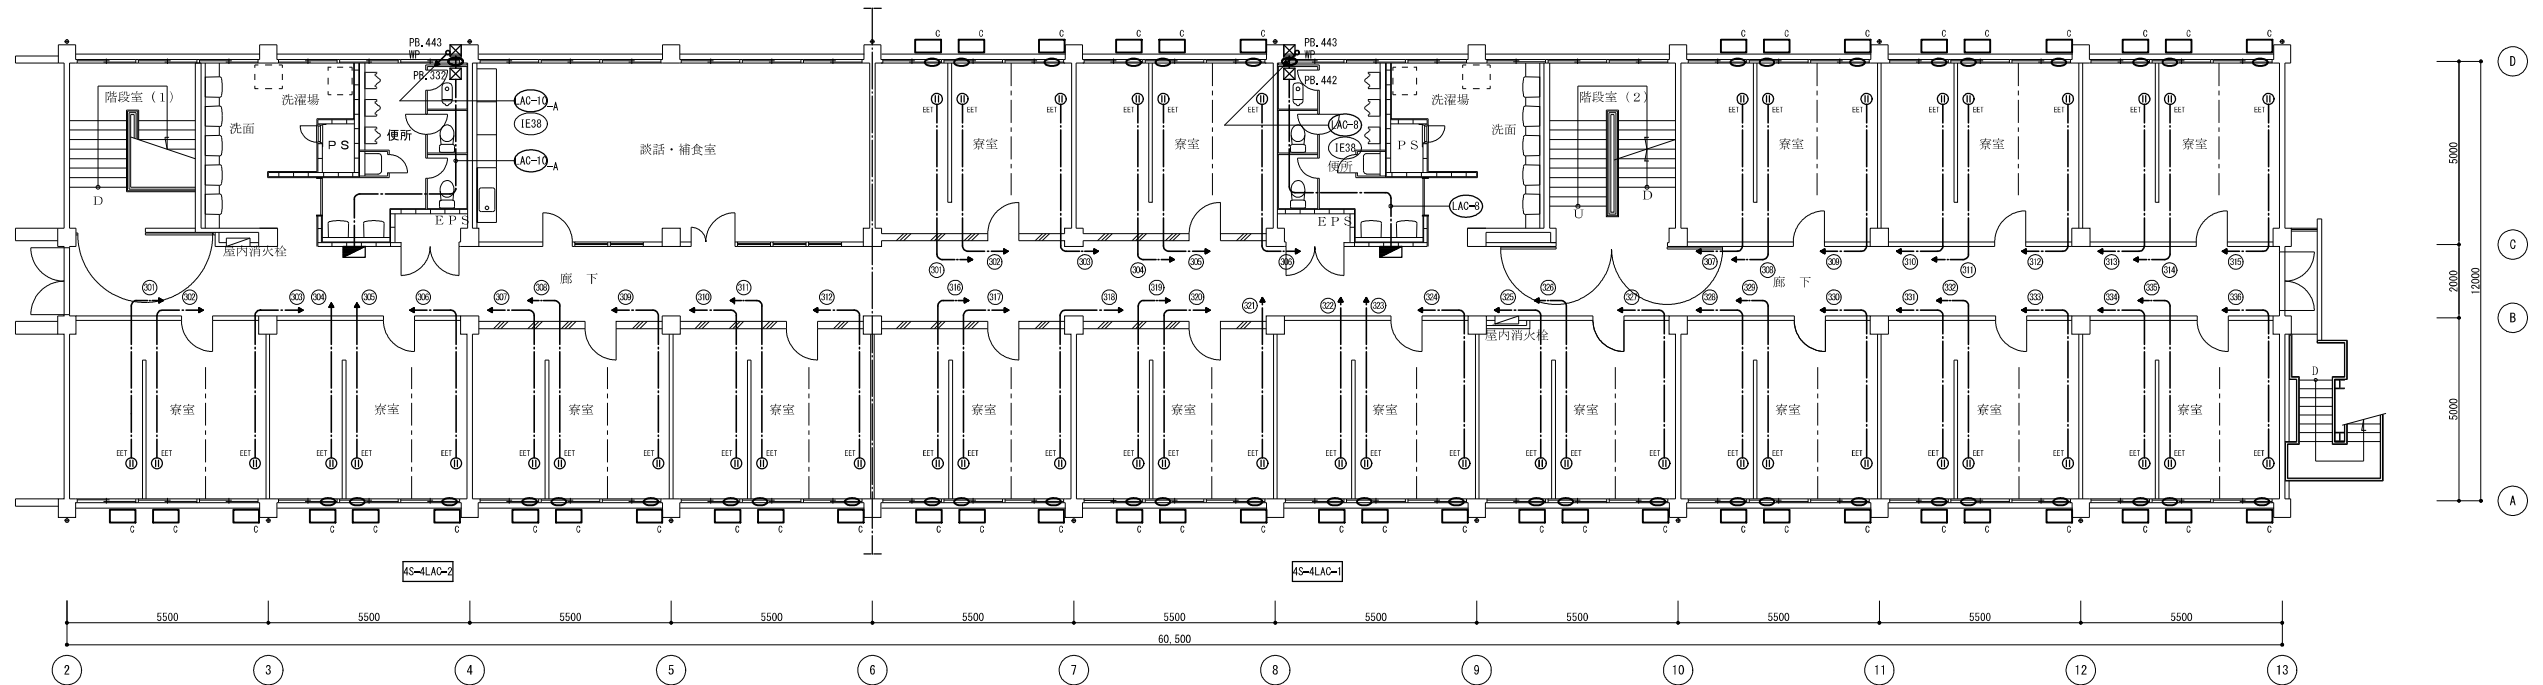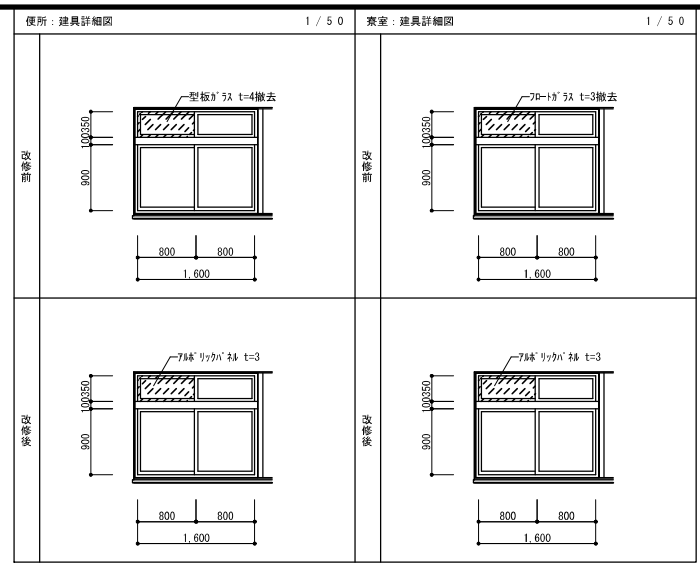


第4青峰寮 4階平面図 1/100

記 事	業務名	鈴鹿工業高専学生寄宿舎エアコン電源設備等設備設計業務				鈴鹿工業高等専門学校	工事名称	鈴鹿工業高専学生寄宿舎エアコン用電源設備改修その他工事	日付	平成25年7月	総数	18 / 21			
	株式会社	市川三千男建築設計事務所	名古屋市中区平和1丁目15-30 TEL(052)618-6211 FAX(052)618-6210 一級建築士(大抵) 第85359号 市川三千男	検印	担当	事務部長	総務課長	課長補佐	施設係長	担当	図面名称	第4青峰寮 コンセント設備4階平面図	縮尺	A1 1/100, 1/50 A3 1/200, 1/100	番号

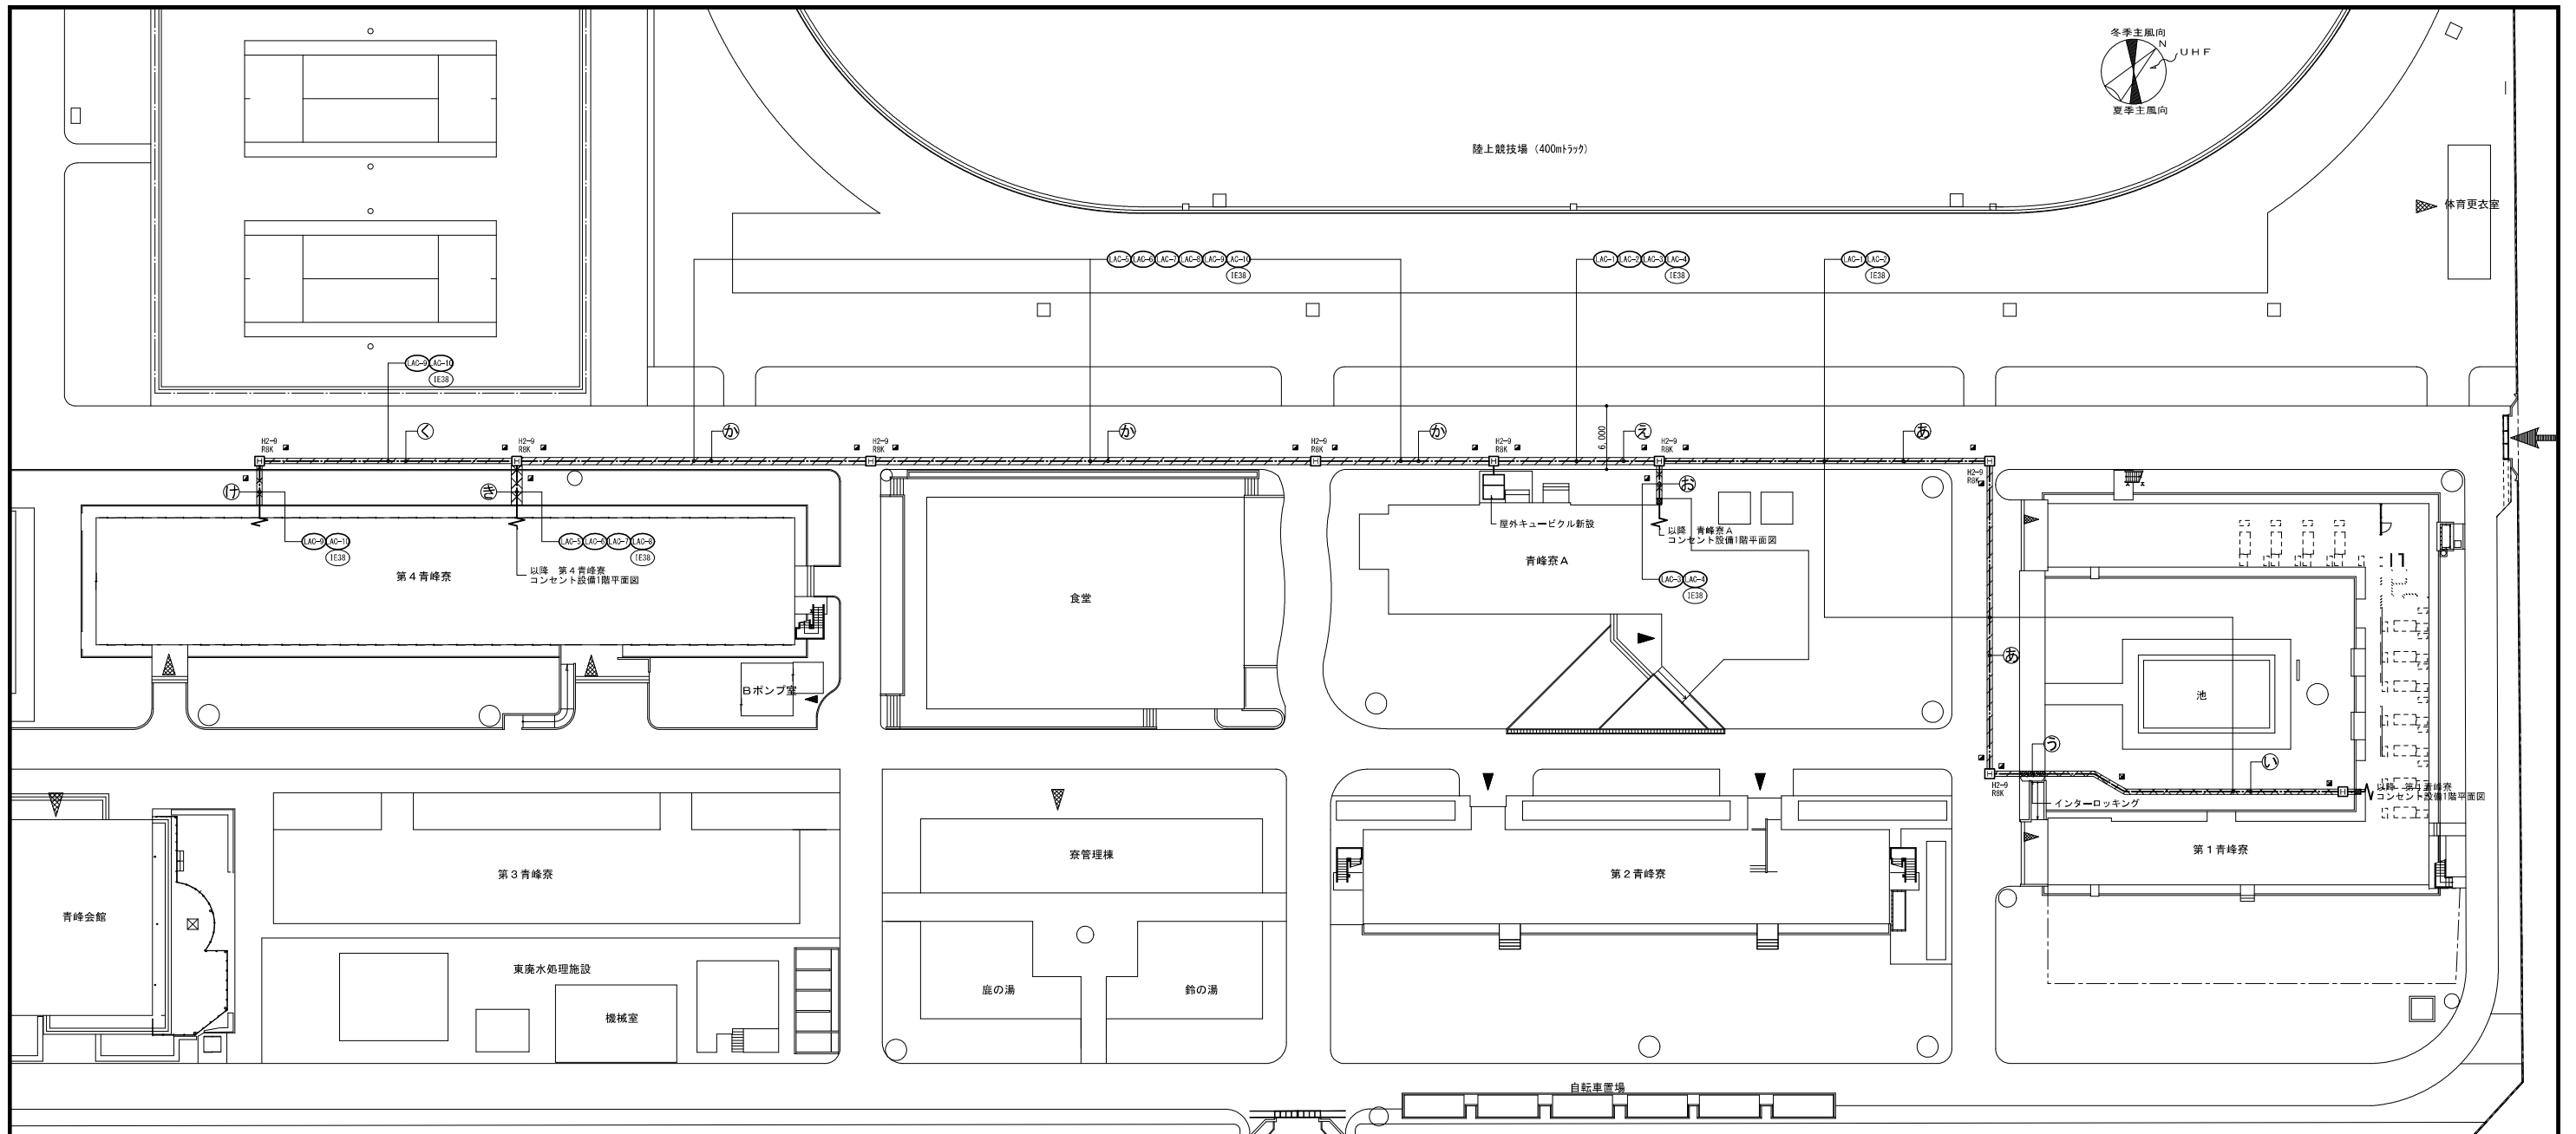

配置図 1/300

1. 凡例	■ : ハンドホール900×900 + 蓋R2K-60	■ : ハンドホール900×900 + 蓋R8K-60	■ : 地中埋設標 鉄製	■ : 地中埋設標 コンクリート製	▨ : アスファルトはつり補修	▨ : インターロッキングはつり補修	▨ : 土間コンクリートはつり補修	▨ : 土間
-------	-----------------------------	-----------------------------	--------------	-------------------	-----------------	--------------------	-------------------	--------

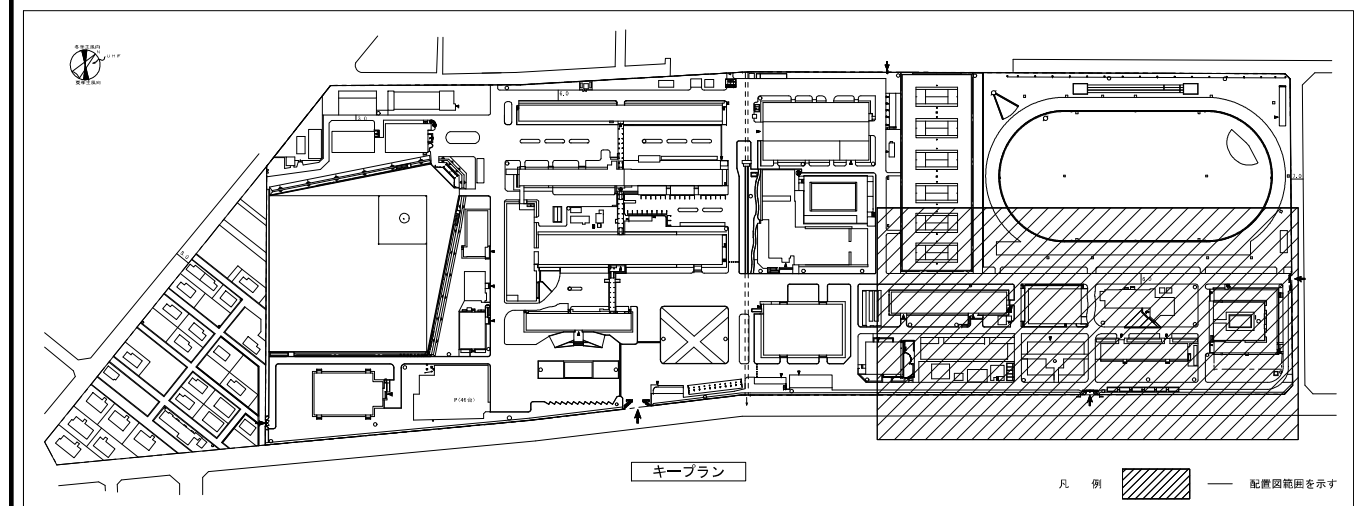


<p>① 部断削断面図</p> <p>アスファルト</p> <p>埋設表示シート</p> <p>縦石RC-40</p> <p>埋設表示シート</p> <p>縦切土埋戻し</p> <p>(FE90) x 2</p>	<p>② 部断削断面図</p> <p>地上面</p> <p>埋設表示シート</p> <p>縦切土埋戻し</p> <p>(FE90) x 2</p>	<p>③ 部断削断面図</p> <p>インターロッキング</p> <p>縦石RC-40</p> <p>埋設表示シート</p> <p>縦切土埋戻し</p> <p>(FE90) x 2</p>	<p>④ 部断削断面図</p> <p>アスファルト</p> <p>埋設表示シート</p> <p>縦石RC-40</p> <p>埋設表示シート</p> <p>縦切土埋戻し</p> <p>(FE90) x 3 + (FE100) x 1</p>	<p>⑤ 部断削断面図</p> <p>地上面</p> <p>埋設表示シート</p> <p>縦切土埋戻し</p> <p>(FE90) x 1 + (FE100) x 1</p>
<p>⑥ 部断削断面図</p> <p>アスファルト</p> <p>埋設表示シート</p> <p>縦石RC-40</p> <p>埋設表示シート</p> <p>縦切土埋戻し</p> <p>(FE95) x 2 + (FE90) x 4</p>	<p>⑦ 部断削断面図</p> <p>地上面</p> <p>埋設表示シート</p> <p>縦切土埋戻し</p> <p>(FE95) x 1 + (FE90) x 3</p>	<p>⑧ 部断削断面図</p> <p>アスファルト</p> <p>埋設表示シート</p> <p>縦石RC-40</p> <p>埋設表示シート</p> <p>縦切土埋戻し</p> <p>(FE95) x 1 + (FE90) x 1</p>	<p>⑨ 部断削断面図</p> <p>地上面</p> <p>埋設表示シート</p> <p>縦切土埋戻し</p> <p>(FE95) x 1 + (FE90) x 1</p>	

記 事	業務名	鈴鹿工業高等専門学校 鈴鹿工業高等専門学校学生宿舎エアコン電源設備等設備設計業務				工事名称	鈴鹿工業高等専門学校学生宿舎エアコン電源設備改修その他工事		日付	平成25年7月	総数	19/21
	会社	株式会社 市川三千男建築設計事務所	名西慶市中区平和1丁目15-20 TEL:0521-618-6211 FAX:0521-618-6210 一級建築士(大図)第85359号 市川三千男	検図	担当	事務部長	総務課長	課長補佐	施設係長	担当	図面名称	構内配電線路図

縮尺  
A1 1/300  
A3 1/600

番号  
E-17

電灯分電盤結線図

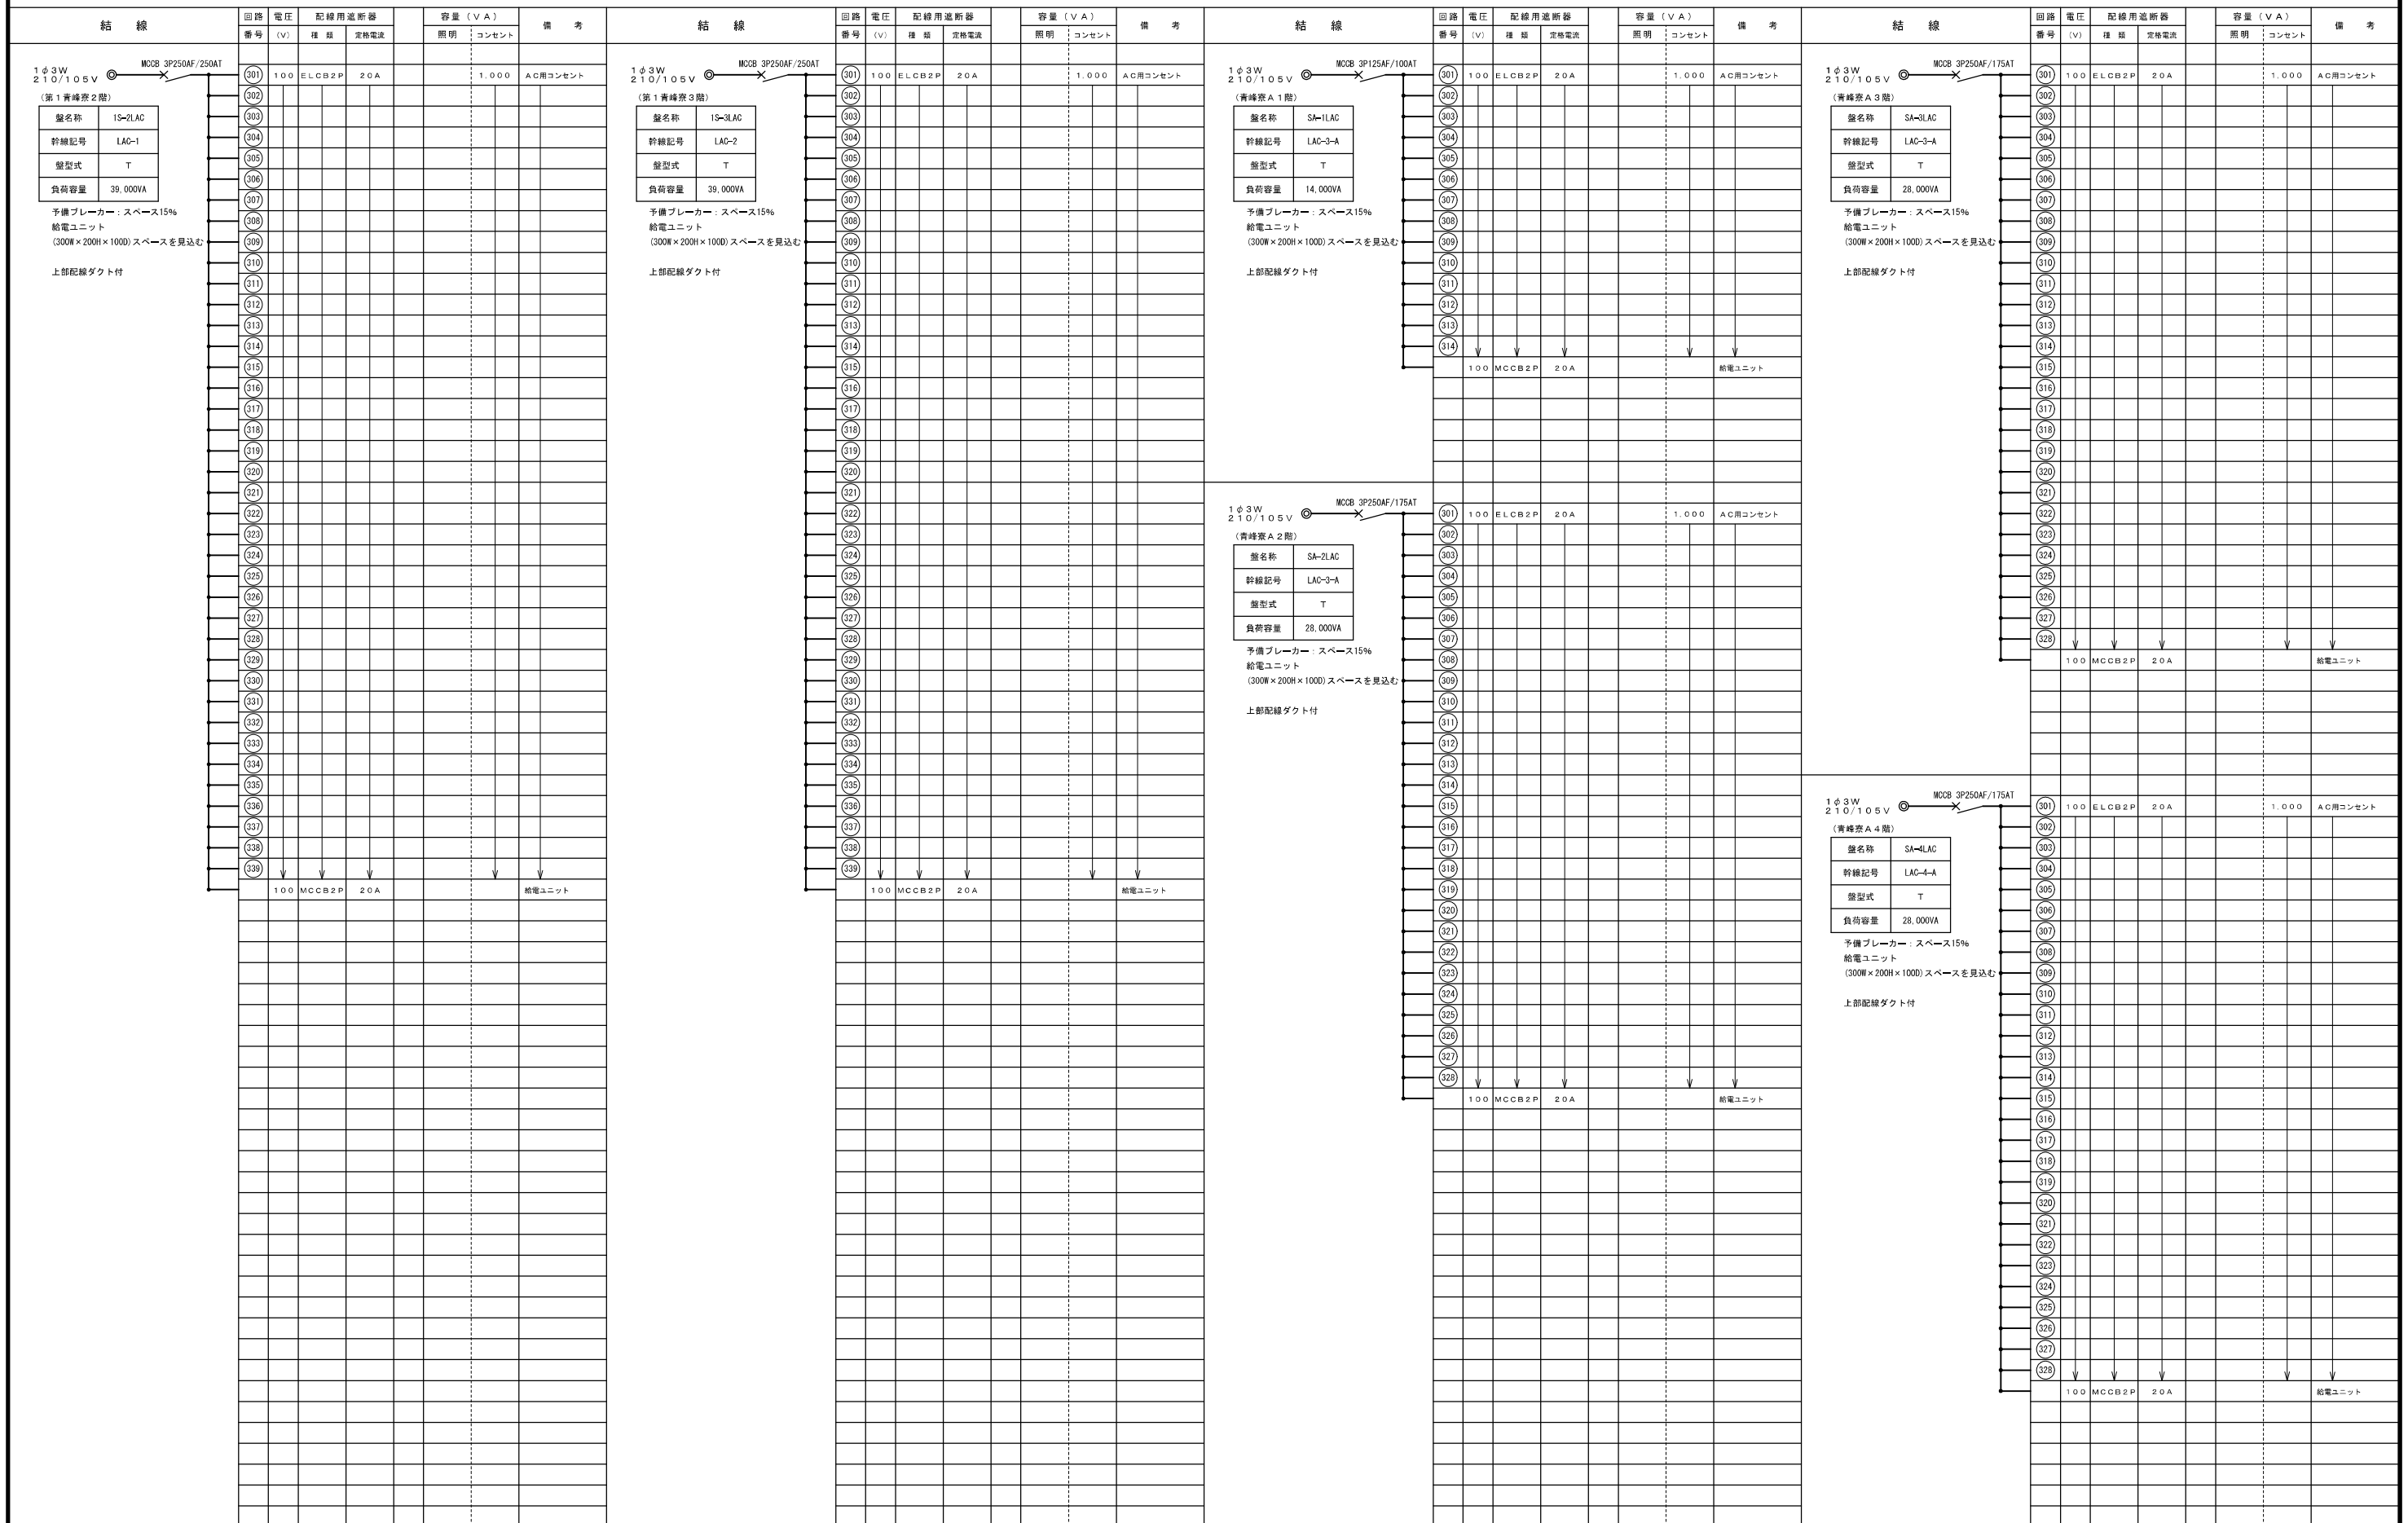

記 事	業務名 鈴鹿工業高専学生寄宿舎エアコン電源設備等設備設計業務		鈴鹿工業高等専門学校 事務部長 総務課長 課長補佐 施設係長 担当				工事名称 鈴鹿工業高専学生寄宿舎エアコン用電源設備改修その他工事		日付 平成25年7月	総数 20/21
	株式会社 市川三千男建築設計事務所 名古屋市中区平和1丁目15-30 TEL(052)619-6211 FAX(052)619-6210 一級建築士(大抵) 第85359号 市川三千男		検印	担当	図面名称 電灯分電盤結線図(1)		縮尺 A1 N.S A3 N.S		番号 E-18	

電灯分電盤結線図

